



Junta de Andalucía

Consejería de Agricultura, Ganadería,
Pesca y Desarrollo Sostenible

AGENCIA DE MEDIO AMBIENTE Y AGUA DE ANDALUCÍA

*El contenido de este documento ha sido sometido a un proceso de seudonimización de datos en cumplimiento de lo dispuesto en el Reglamento Europeo de Protección de Datos (2016/679)



DOCUMENTO Nº2: PLANOS

ÍNDICE

| Nº PLANO | TÍTULO | Nº HOJAS |
|-------------------------------------|--|----------|
| 1 | SITUACIÓN Y EMPLAZAMIENTO | 1 |
| 2 | SITUACION ACTUAL | 1 |
| 3 | TOPOGRÁFICO | 5 |
| 4 | ACTUACIONES PROYECTADAS | 9 |
| ALIVIADERO | | |
| Nº PLANO | TÍTULO | Nº HOJAS |
| 5.1 | PLANTA GENERAL | 1 |
| 5.2 | PLANTA, ALZADOS Y SECCIONES | 1 |
| COLECTOR DE ALIVIO PLUVIALES | | |
| Nº PLANO | TÍTULO | Nº HOJAS |
| 6 | PLANTA Y PERFIL LONGITUDINAL | 1 |
| COLECTOR DE REUNIÓN | | |
| Nº PLANO | TÍTULO | Nº HOJAS |
| 7 | PLANTA Y PERFIL LONGITUDINAL | 2 |
| COLECTOR DE GRAVEDAD | | |
| Nº PLANO | TÍTULO | Nº HOJAS |
| 8.1 | PLANTA GENERAL | 1 |
| 8.2 | PLANTA Y PERFIL LONGITUDINAL | 2 |
| 8.3 | SERVICIOS AFECTADOS. CRUCE AA.VV. BAJO CAUCE | 1 |
| EBAR DE CABECERA | | |
| Nº PLANO | TÍTULO | Nº HOJAS |
| 9.1 | IMPLANTACIÓN | 1 |
| 9.2 | PLANTA GENERAL Y REPLANTEO | 1 |
| 9.3 | PERFILES DE EXPLANACIÓN | 1 |
| 9.4 | SECCIÓN | 1 |
| 9.5 | EQUIPOS ELECTROMECAÓNICOS | 1 |
| 9.6 | CONEXIONES A SISTEMAS GENERALES | 1 |
| 9.7 | CONEXIÓN RED ELÉCTRICA E.B.A.R. | 3 |
| 9.8 | ESQUEMA UNIFILAR | 1 |
| 9.9 | DETALLES DE URBANIZACIÓN | 1 |
| 9.10 | DETALLES DE ARMARIO DE CONTROL Y CASETA DE GRUPO | 1 |
| 9.11 | COLECTOR ALIVIO | 2 |
| 9.12 | SERVICIOS AFECTADOS COL. ALIVIO | 1 |

| IMPULSIÓN | | |
|-------------------------------|---|----------|
| Nº PLANO | TÍTULO | Nº HOJAS |
| 10.1 | PLANTA GENERAL Y DISTRIBUCIÓN DE MINUTAS | 1 |
| 10.2 | PLANTA Y PERFILES LONGITUDINALES | 2 |
| 10.3 | REPLANTEO | 1 |
| VACIADO IMPULSIÓN | | |
| Nº PLANO | TÍTULO | Nº HOJAS |
| 11 | PLANTA Y PERFIL LONGITUDINAL | 1 |
| AGRUPACIÓN DE VERTIDOS | | |
| Nº PLANO | TÍTULO | Nº HOJAS |
| 12 | DETALLES | 4 |
| E.D.A.R. | | |
| Nº PLANO | TÍTULO | Nº HOJAS |
| 13.1 | IMPLANTACIÓN | 1 |
| 13.2 | REPLANTEO | 1 |
| PLANTA DE REDES | | |
| Nº PLANO | TÍTULO | Nº HOJAS |
| 14.1. | LÍNEA DE AGUA | 1 |
| 14.2. | RED BY-PASS | 1 |
| DIAGRAMA DE FLUJO | | |
| Nº PLANO | TÍTULO | Nº HOJAS |
| 15 | DIAGRAMA DE FLUJO | 1 |
| LINEA PIEZOMETRICA | | |
| Nº PLANO | TÍTULO | Nº HOJAS |
| 16 | LINEA PIEZOMETRICA | 1 |
| RECINTOS E.D.A.R. | | |
| Nº PLANO | TÍTULO | Nº HOJAS |
| 17.1 | ARQUETA DE ENTRADA, CAUDALÍMETRO Y BY-PASS PRETRATAMIENTO | 1 |
| 17.2 | PRETRATAMIENTO | 1 |
| 17.3 | ALIVIADERO PREVIO HAFSsV | 1 |
| 17.4 | IMPULSIÓN DE ALIMENTACIÓN A 1ª ETAPA HAFSsV | 2 |

| | | |
|-------|--|---|
| 17.5 | 1ª ETAPA HAFSsV | 3 |
| 17.6 | ARQUETA DE SALIDA 1ª ETAPA HAFSsV | 1 |
| 17.7 | IMPULSIÓN DE ALIMENTACIÓN A 2ª ETAPA HAFSsV | 2 |
| 17.8 | 2ª ETAPA HAFSsV | 3 |
| 17.9 | ARQUETA DE TOMA DE MUESTRAS Y CAUDALÍMETRO DE SALIDA | 2 |
| 17.10 | ARQUETA INICIO BY-PASS | 1 |
| 17.11 | EDIFICIO DE CONTROL | 4 |

PERFILES DE LA E.D.A.R.

| Nº PLANO | TÍTULO | Nº HOJAS |
|----------|-------------------------|----------|
| 18.1 | PLANTA | 1 |
| 18.2 | PERFILES LONGITUDINALES | 1 |
| 18.3 | PERFILES TRANSVERSALES | 1 |

URBANIZACIÓN

| Nº PLANO | TÍTULO | Nº HOJAS |
|----------|------------------------|----------|
| 19.1 | PLANTA DE URBANIZACIÓN | 1 |
| 19.2 | ACCESO Y VIALES | 1 |
| 19.3 | DETALLES | 1 |

ELECTRICIDAD

| Nº PLANO | TÍTULO | Nº HOJAS |
|----------|---|----------|
| 20.1. | ACOMETIDA ELÉCTRICA. PLANTA, PERFIL LONGITUDINAL Y DETALLES | 9 |
| 20.2. | DISTRIBUCIÓN INTERIOR | 1 |
| 20.3 | ALUMBRADO EXTERIOR | 3 |
| 20.4 | ESQUEMA UNIFILAR | 1 |
| 20.5 | DISTRIBUCIÓN DEL CONTROL DE AUTOMATISMOS | 1 |

ABASTECIMIENTO

| Nº PLANO | TÍTULO | Nº HOJAS |
|----------|---|----------|
| 21.1 | PLANTA GENERAL DE ACOMETIDA | 1 |
| 21.2 | PLANTA DE ACOMETIDA E.D.A.R. Y RED INTERIOR DE LIMPIEZA | 1 |

RED BY-PASS

| Nº PLANO | TÍTULO | Nº HOJAS |
|----------|------------------------------|----------|
| 22 | PLANTA Y PERFIL LONGITUDINAL | 1 |

COLECTOR EFLUENTE

| Nº PLANO | TÍTULO | Nº HOJAS |
|----------|------------------------------|----------|
| 23.1 | PLANTA Y PERFIL LONGITUDINAL | 1 |
| 23.2 | SERVICIOS AFECTADOS | 1 |

DRENAJE


| Nº PLANO | TÍTULO | Nº HOJAS |
|----------|--------|----------|
| 24 | PLANTA | 1 |

SERVICIOS AFECTADOS


| Nº PLANO | TÍTULO | Nº HOJAS |
|----------|---------------------|----------|
| 25 | SERVICIOS AFECTADOS | 1 |

TOTAL 104

COMUNIDAD AUTONOMA DE ANDALUCÍA

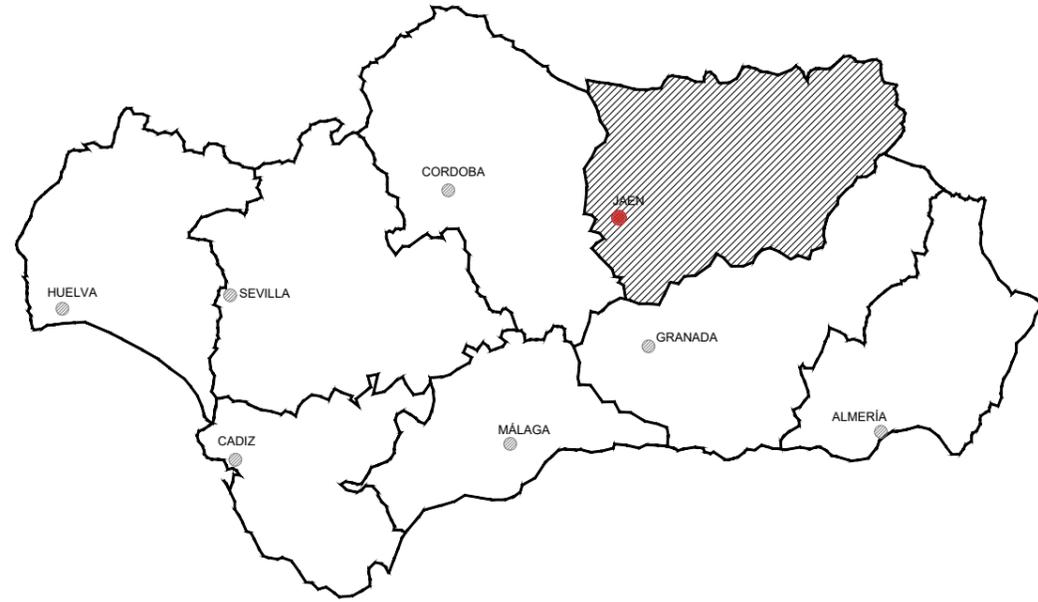


PROVINCIA DE JAÉN

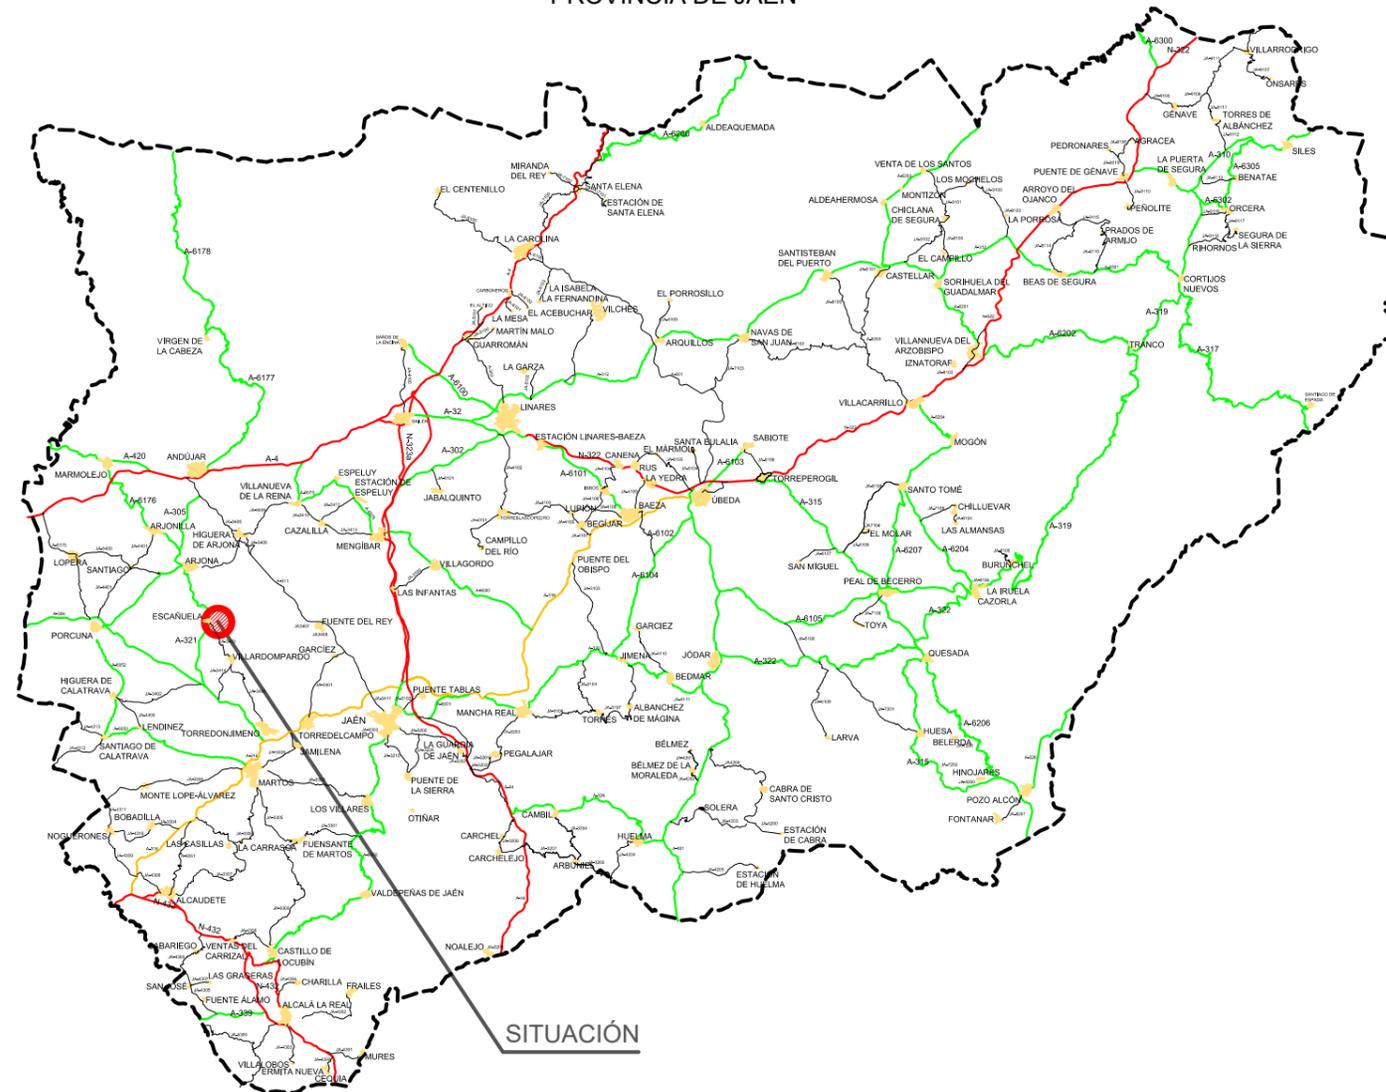

SITUACIÓN


EMPLAZAMIENTO
ESCALA 1/25.000

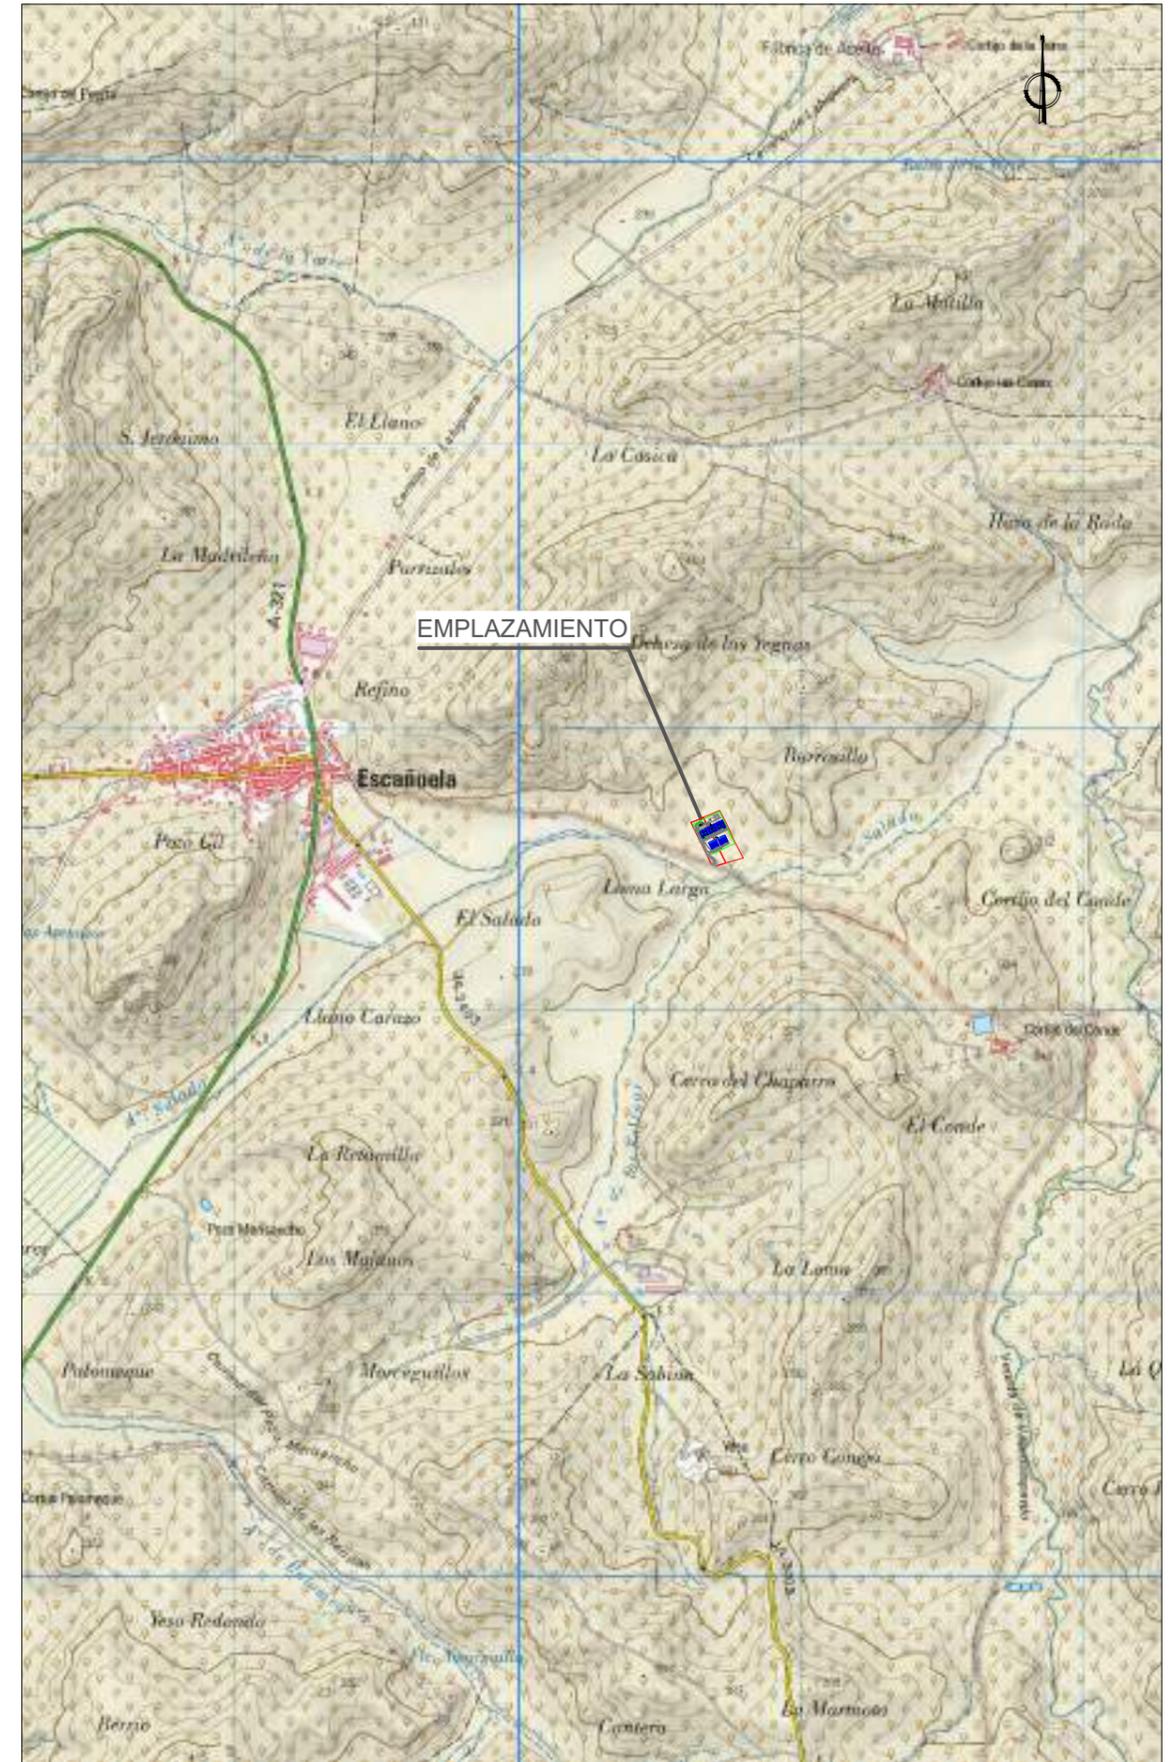





| | | | | | | | | | |
|--|--|---|--|---|--|--|--|--|---|
|  <p>Junta de Andalucía <small>Consejería de Agua, Urbanismo y Medio Ambiente</small></p> | <p>TÉCNICO RESPONSABLE DEL CONTRATO:</p> |  <p>LOS INGENIEROS AUTORES DEL PROYECTO:</p> | <p>Consta la firma XXXXXXXXXX</p> | <p>TÍTULO: AGRUPACIÓN DE VERTIDOS Y E.D.A.R. DE ESCAÑUELA (JAÉN)</p> | <p>SUSTITUYE A: SUSTITUIDO POR:</p> | <p>FECHA: JULIO 2020</p> <p>CLAVE: A5.323.11412111</p> | <p>ESCALA:  1 : 5.000 <small>Formato original DIN A-3</small></p> | <p>PLANO: SITUACIÓN ACTUAL</p> <p>NOMBRE DEL FICHERO DIGITAL: 2 - SITUACION ACTUAL.DWG</p> | <p>NÚMERO DE PLANO: 2</p> <p>HOJA: 1 de 1</p> |
|--|--|---|--|---|--|--|--|--|---|

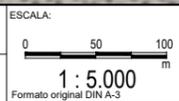

| | | | | | | | | | |
|---|-----------------------------------|---|---|---|-------------------------------------|---|---|--|--|
|  | TÉCNICO RESPONSABLE DEL CONTRATO: |  | LOS INGENIEROS AUTORES DEL PROYECTO: Consta la firma XXXXXXXXXX | TÍTULO: AGRUPACIÓN DE VERTIDOS Y E.D.A.R. DE ESCAÑUELA (JAÉN) | SUSTITUYE A: SUSTITUIDO POR: | FECHA: JULIO 2020 CLAVE: A5.323.11412111 | ESCALA:  1 : 5.000 Formato original DIN A-3 | PLANO: TOPOGRÁFICO NOMBRE DEL FICHERO DIGITAL: 3 - TOPOGRAFICO.DWG | NÚMERO DE PLANO: 3 HOJA: 0 de 4 |
|---|-----------------------------------|---|---|---|-------------------------------------|---|---|--|--|

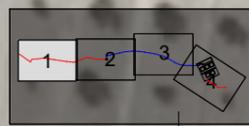

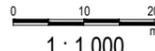


| | | | | | | | | | |
|---|-----------------------------------|---|---|---|---------------------------------|--|---|--|--|
|  | TÉCNICO RESPONSABLE DEL CONTRATO: |  | LOS INGENIEROS AUTORES DEL PROYECTO: Consta la firma XXXXXXXXXX | TÍTULO: AGRUPACIÓN DE VERTIDOS Y E.D.A.R. DE ESCAÑUELA (JAÉN) | SUSTITUYE A: SUSTITUIDO POR: | FECHA: JULIO 2020 CLAVE: A5.323.1141/2111 | ESCALA:  1 : 1.000 Formato original DIN A-3 | PLANO: TOPOGRÁFICO NOMBRE DEL FICHERO DIGITAL: 3 - TOPOGRAFICO.DWG | NÚMERO DE PLANO: 3 HOJA: 2 de 4 |
|---|-----------------------------------|---|---|---|---------------------------------|--|---|--|--|






| | | | | | | | | |
|---|--|---|---|--|--|--|---|---|
|  <p>Junta de Andalucía Departamento de Agricultura, Riego y Desarrollo Rural</p> | <p>TÉCNICO RESPONSABLE DEL CONTRATO:</p> | <p>LOS INGENIEROS AUTORES DEL PROYECTO:</p> <p> aima</p> <p>Consta la firma XXXXXXXXXX</p> | <p>TÍTULO:</p> <p>AGRUPACIÓN DE VERTIDOS Y E.D.A.R. DE ESCAÑUELA (JAÉN)</p> | <p>SUSTITUYE A:</p> <p>SUSTITUIDO POR:</p> | <p>FECHA:</p> <p>JULIO 2020</p> <p>CLAVE:</p> <p>A5.323.11412111</p> | <p>ESCALA:</p> <p>0 10 20 m</p> <p>1 : 1.000</p> <p>Formato original DIN A-3</p> | <p>PLANO:</p> <p>TOPOGRÁFICO</p> <p>NOMBRE DEL FICHERO DIGITAL: 3 - TOPOGRAFICO.DWG</p> | <p>NÚMERO DE PLANO:</p> <p>3</p> <p>HOJA:</p> <p>3 de 4</p> |
|---|--|---|---|--|--|--|---|---|



| | | | | | | | | | |
|---|-----------------------------------|---|---|---|---------------------------------|---|---|--|--|
|  | TÉCNICO RESPONSABLE DEL CONTRATO: |  | LOS INGENIEROS AUTORES DEL PROYECTO: Consta la firma XXXXXXXXXX | TÍTULO: AGRUPACIÓN DE VERTIDOS Y E.D.A.R. DE ESCAÑUELA (JAÉN) | SUSTITUYE A: SUSTITUIDO POR: | FECHA: JULIO 2020 CLAVE: A5.323.11412111 | ESCALA:  1 : 1.000 Formato original DIN A-3 | PLANO: TOPOGRÁFICO NOMBRE DEL FICHERO DIGITAL: 3 - TOPOGRAFICO.DWG | NÚMERO DE PLANO: 3 HOJA: 4 de 4 |
|---|-----------------------------------|---|---|---|---------------------------------|---|---|--|--|

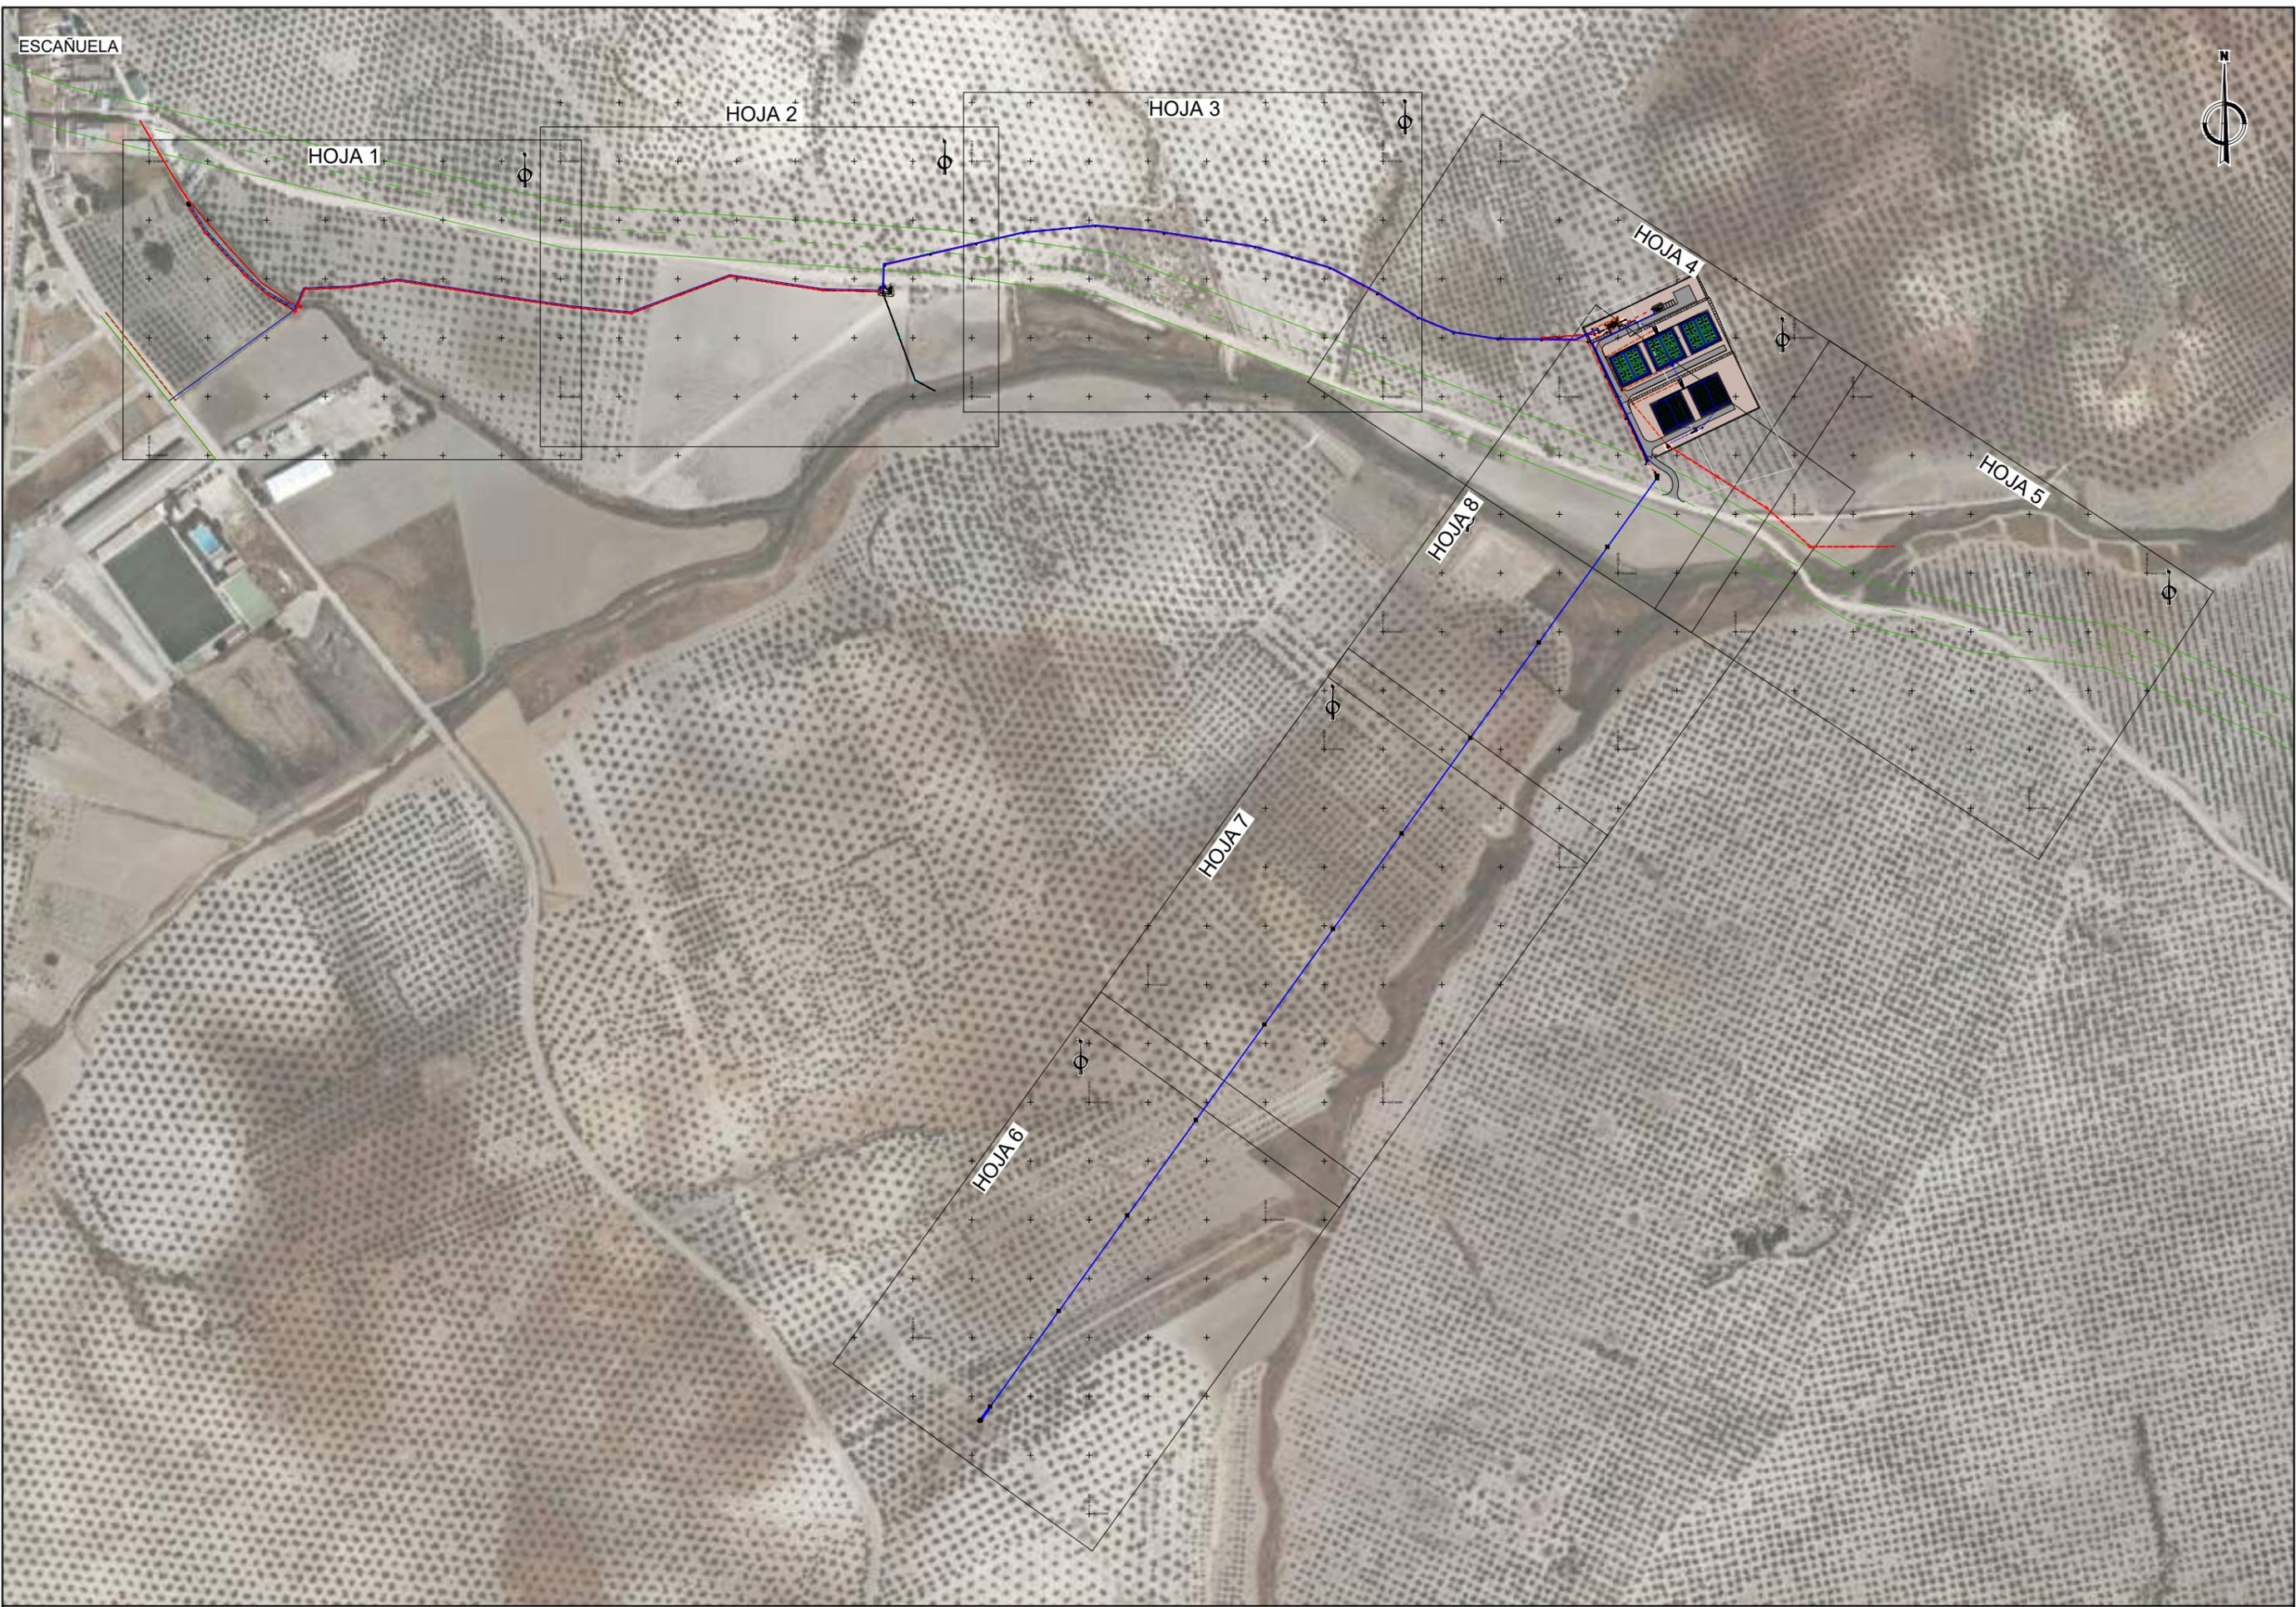

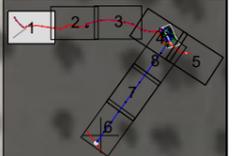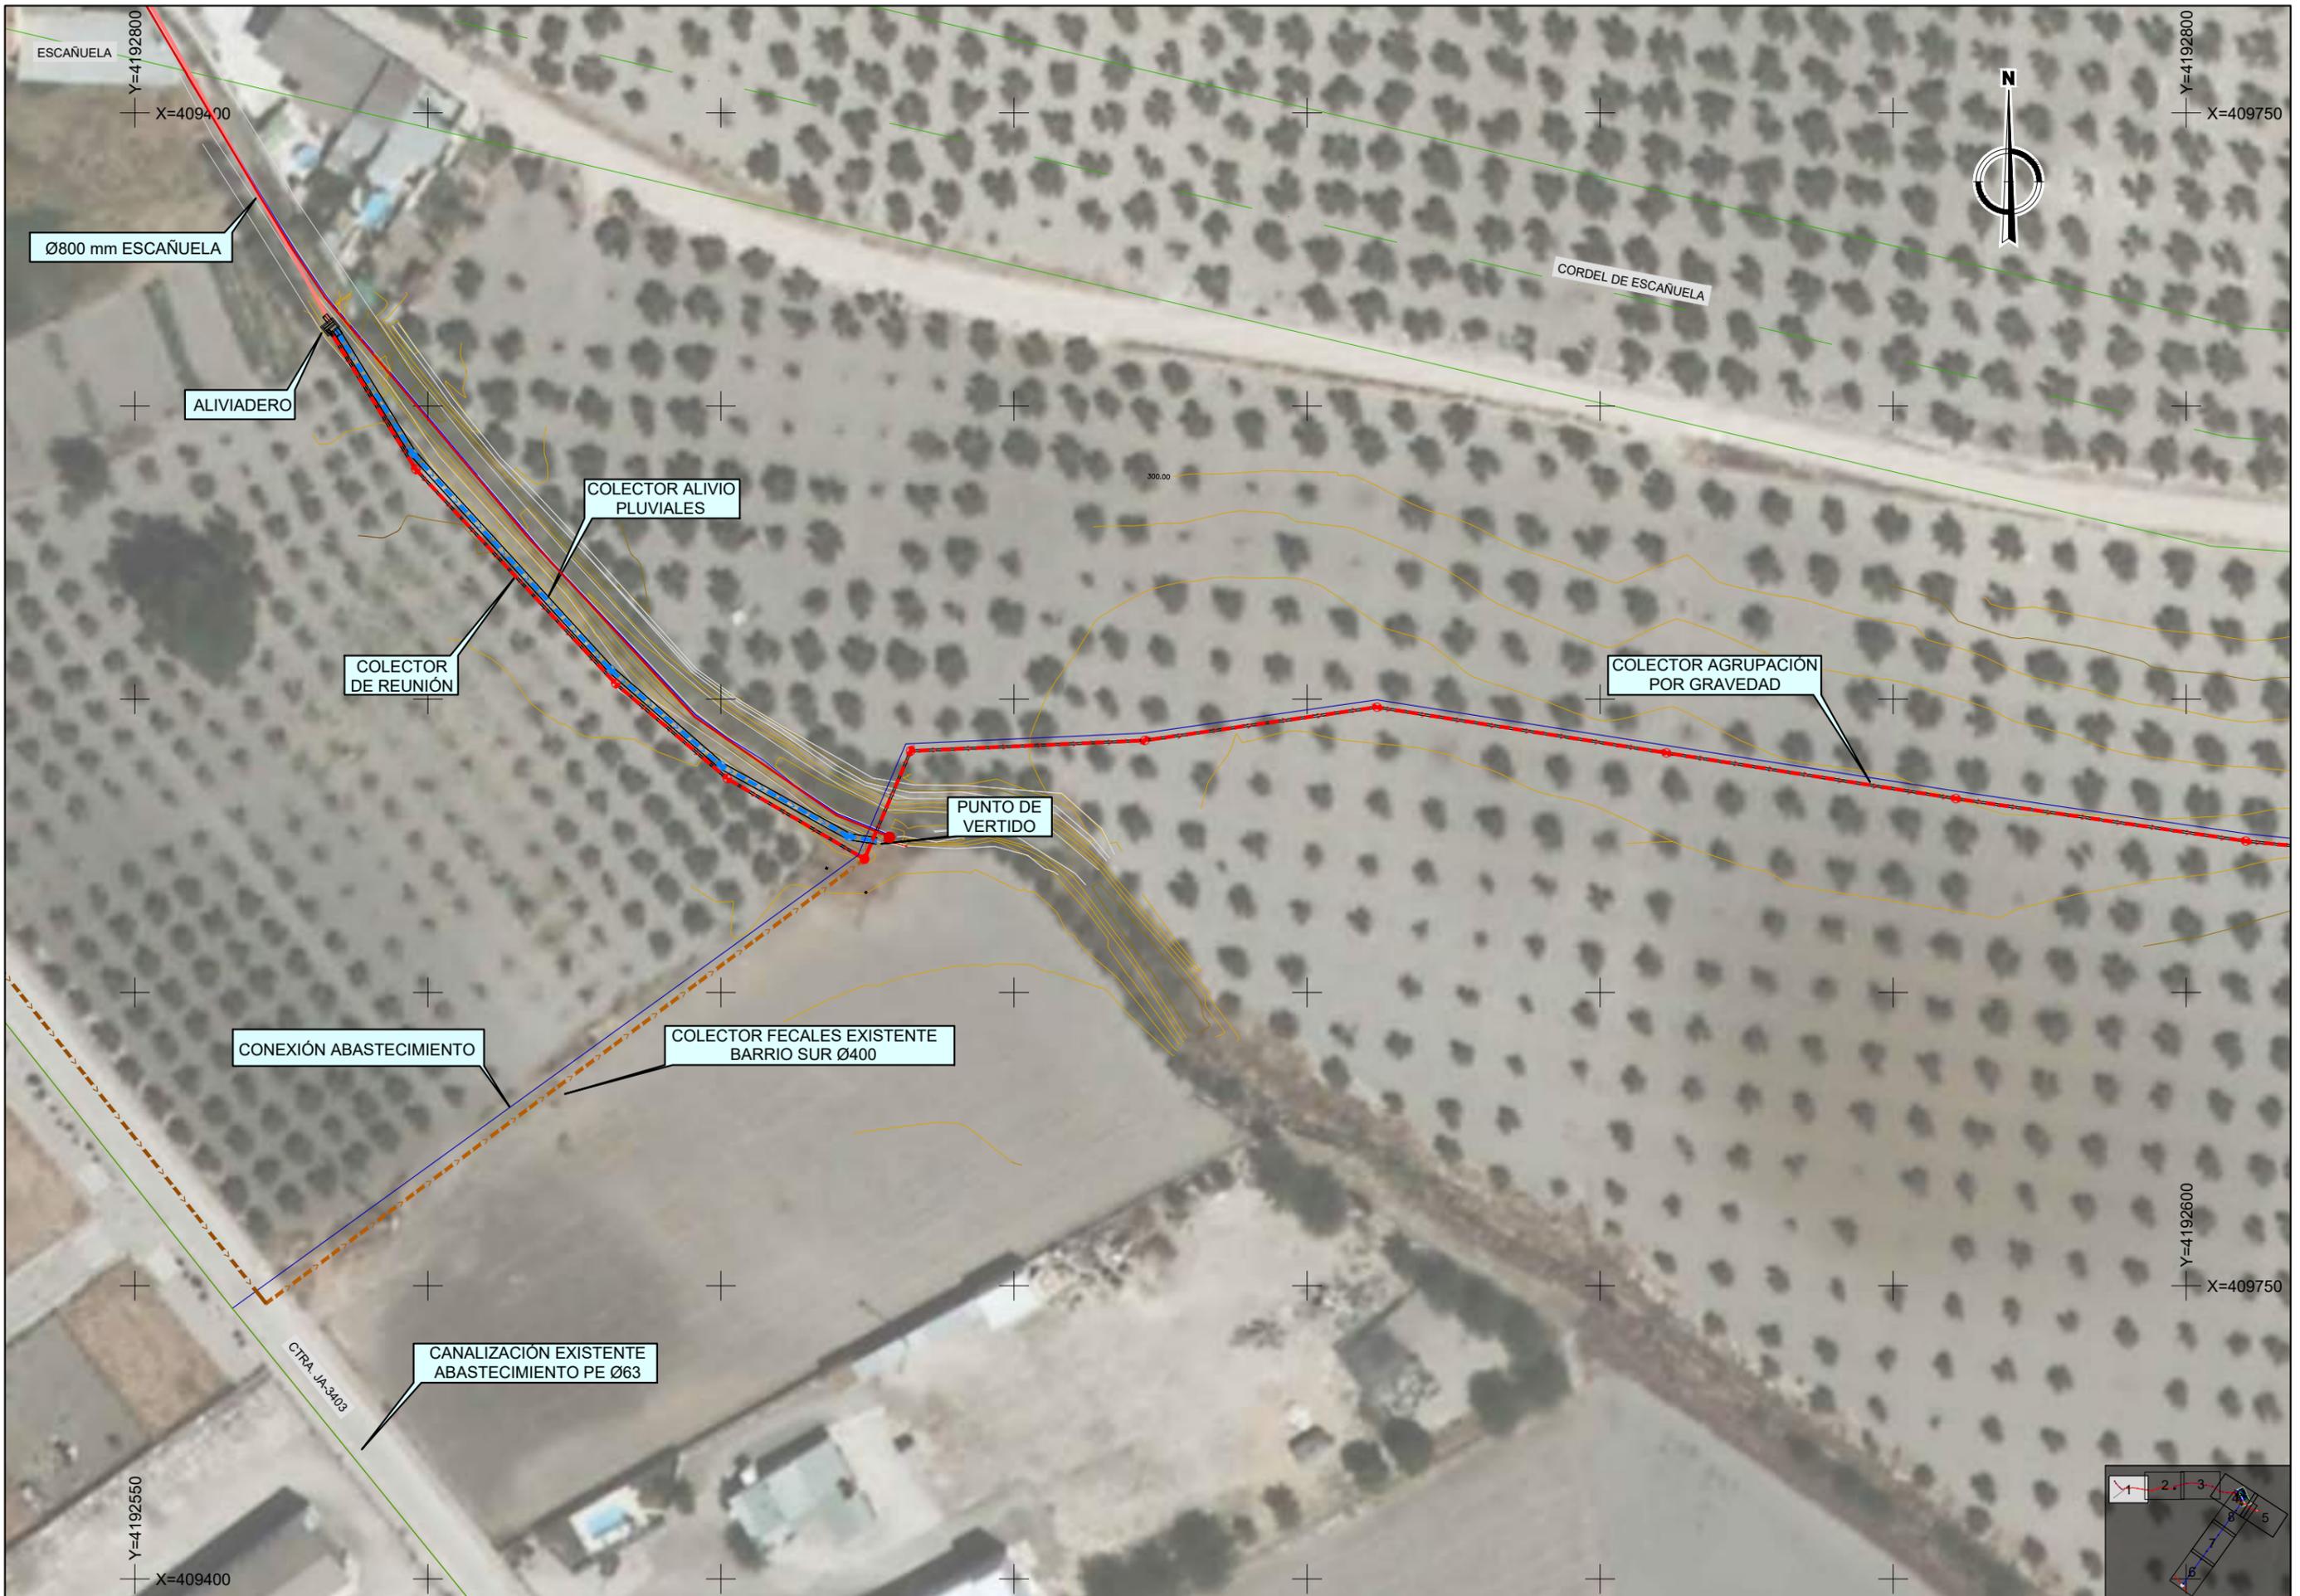

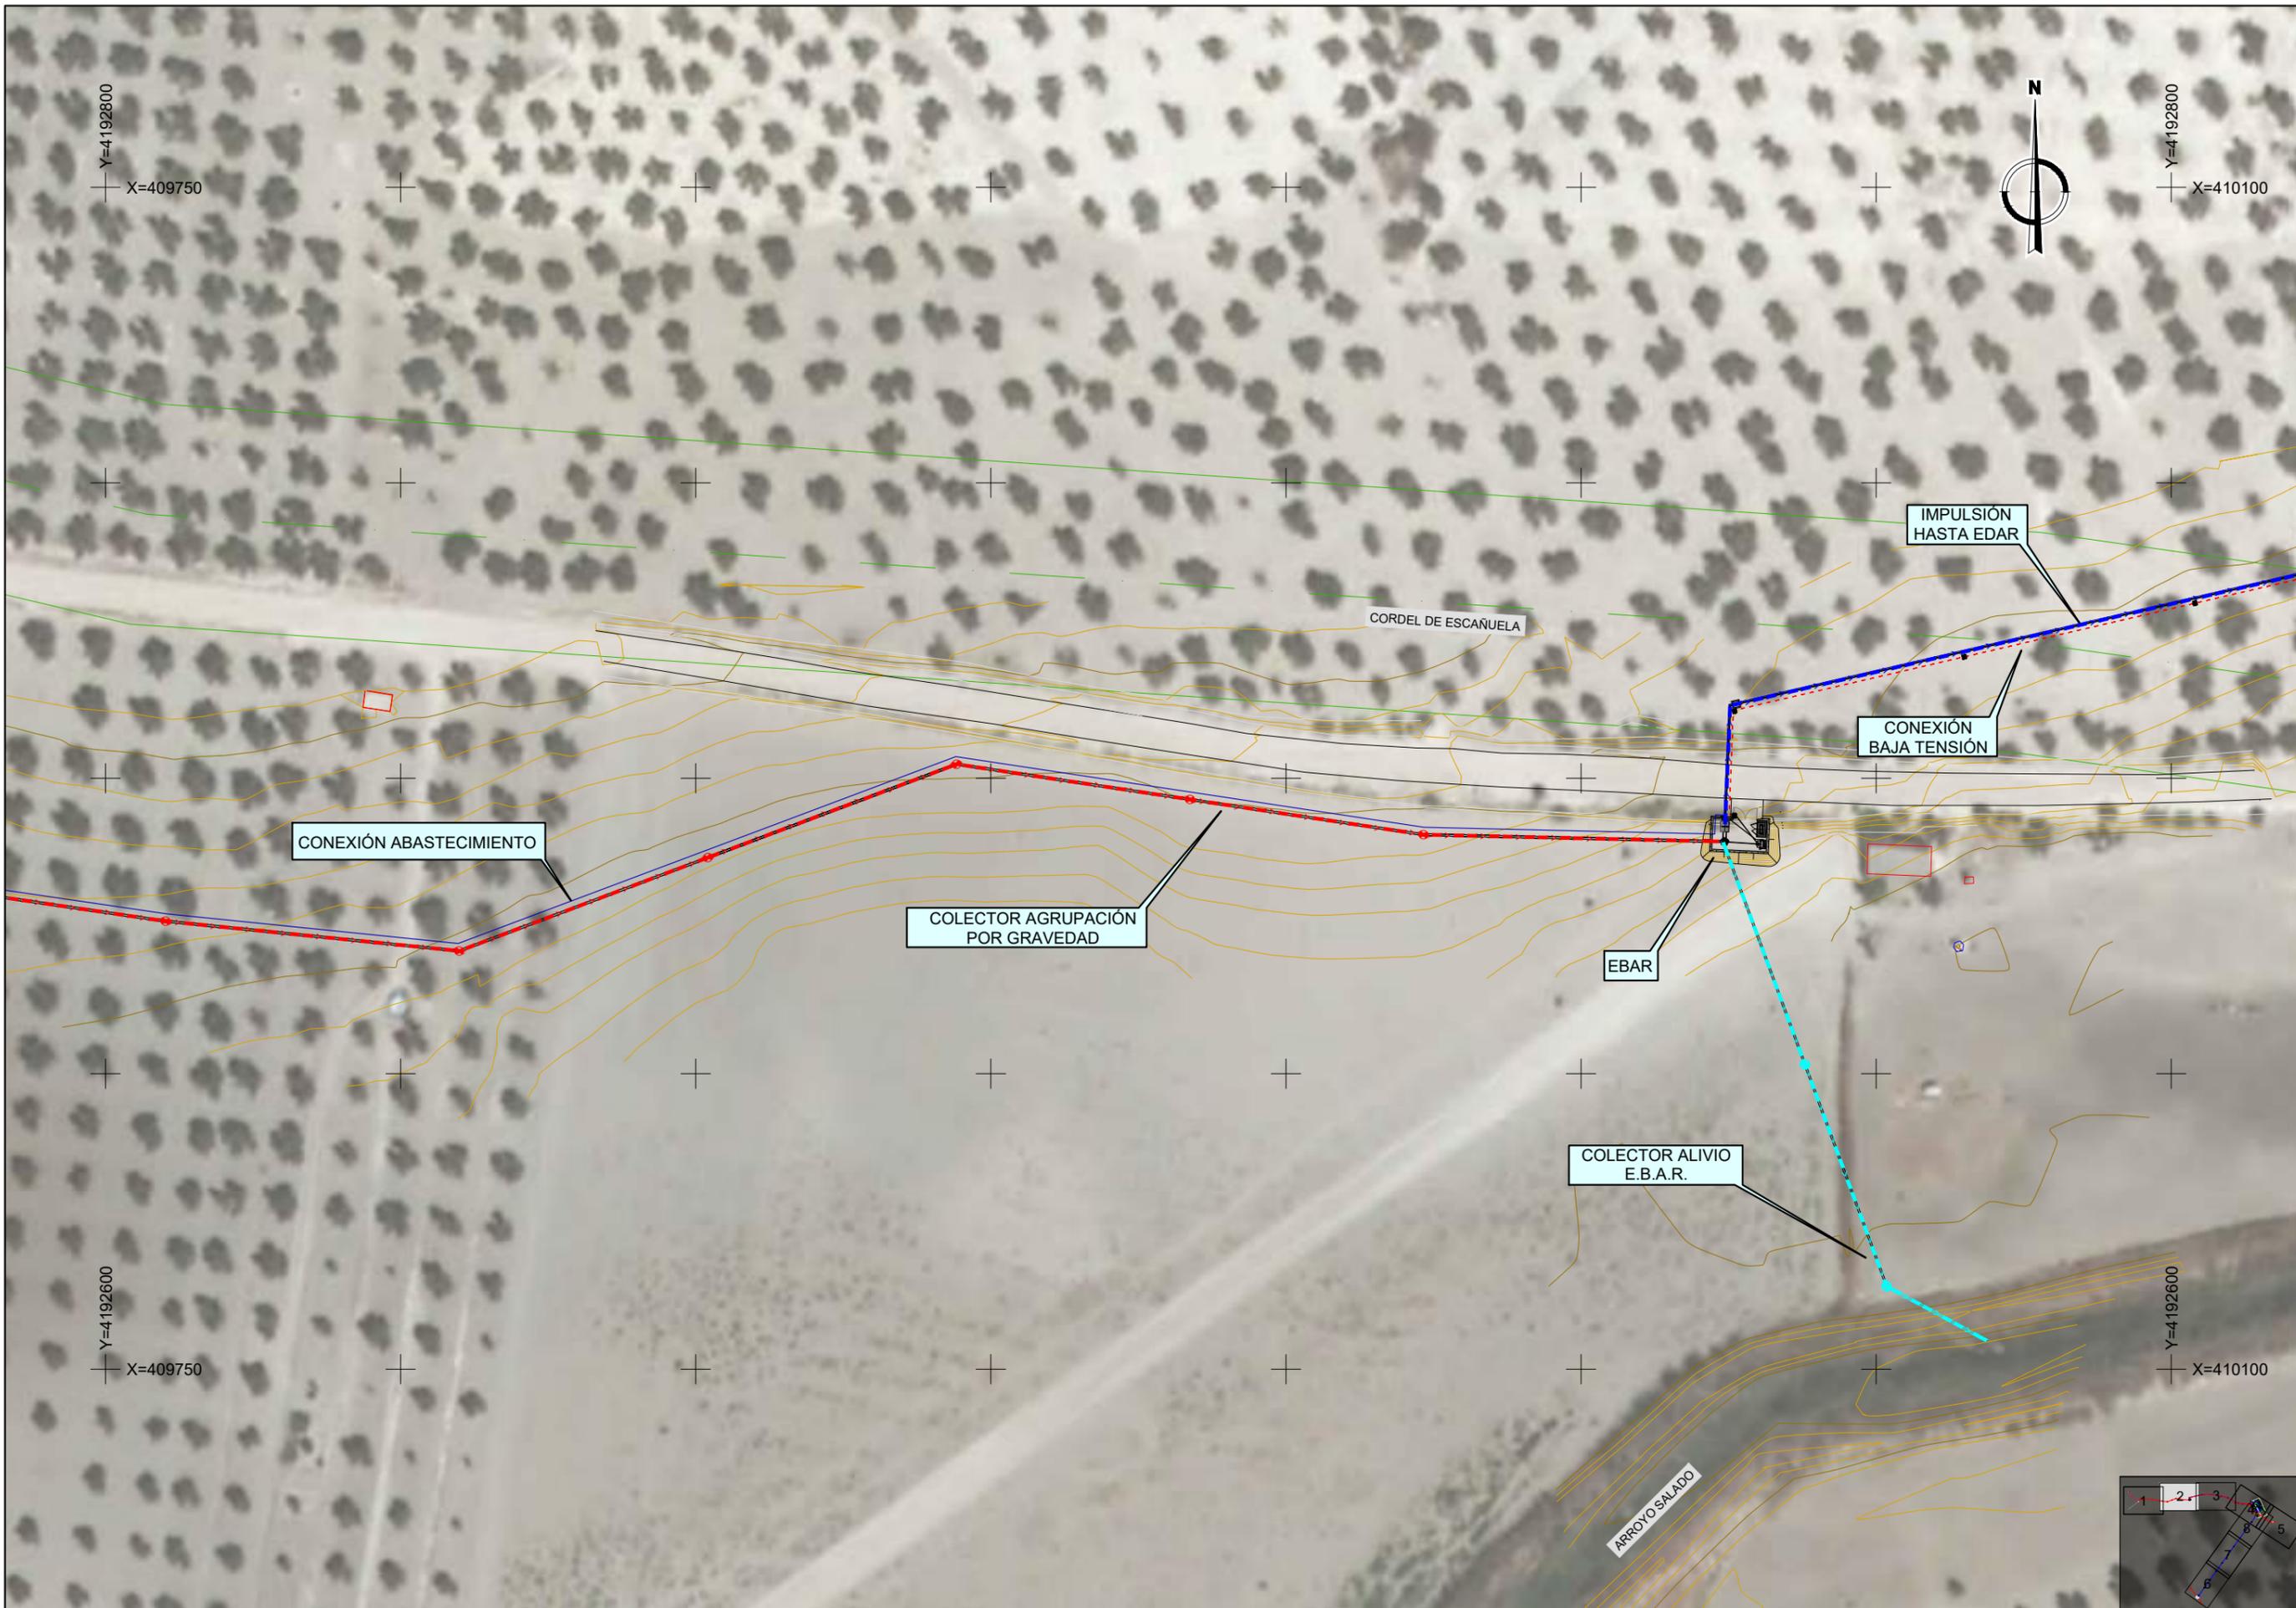

| | | | | | | | | | |
|--|--|---|---|---|--|--|--|---|---|
|  <p>Junta de Andalucía Comunidad Autónoma de Andalucía www.junta.es</p> | <p>TÉCNICO RESPONSABLE DEL CONTRATO:</p> |  <p>aima</p> | <p>LOS INGENIEROS AUTORES DEL PROYECTO:</p> <p>Consta la firma XXXXXXXXXX</p> | <p>TÍTULO:</p> <p>AGRUPACIÓN DE VERTIDOS Y E.D.A.R. DE ESCAÑUELA (JAÉN)</p> | <p>SUSTITUYE A:</p> <p>SUSTITUIDO POR:</p> | <p>FECHA:</p> <p>JULIO 2020</p> <p>CLAVE:</p> <p>A5.323.11412111</p> | <p>ESCALA:</p> <p>0 10 20 m</p> <p>1 : 1.000</p> <p>Formato original DIN A-3</p> | <p>PLANO:</p> <p>ACTUACIONES PROYECTADAS</p> <p>NOMBRE DEL FICHERO DIGITAL: 4 - ACTUACIONES PROYECTADAS.DWG</p> | <p>NÚMERO DE PLANO:</p> <p>4</p> <p>HOJA:</p> <p>2 de 8</p> |
|--|--|---|---|---|--|--|--|---|---|




| | | | | | | | | | |
|---|-----------------------------------|---|---|---|---------------------------------|---|---|--|--|
|  | TÉCNICO RESPONSABLE DEL CONTRATO: |  | LOS INGENIEROS AUTORES DEL PROYECTO: Consta la firma XXXXXXXXXX | TÍTULO: AGRUPACIÓN DE VERTIDOS Y E.D.A.R. DE ESCAÑUELA (JAÉN) | SUSTITUYE A: SUSTITUIDO POR: | FECHA: JULIO 2020 CLAVE: A5.323.11412111 | ESCALA:  1 : 1.000 Formato original DIN A-3 | PLANO: ACTUACIONES PROYECTADAS NOMBRE DEL FICHERO DIGITAL: 4 - ACTUACIONES PROYECTADAS.DWG | NÚMERO DE PLANO: 4 HOJA: 3 de 8 |
|---|-----------------------------------|---|---|---|---------------------------------|---|---|--|--|



| | | | | | | | | | |
|---|--|---|---------------------------------------|--|---|---|---|---|--|
|  <p>Junta de Andalucía Departamento de Agricultura, Riego y Medio Ambiente</p> | <p>TÉCNICO RESPONSABLE DEL CONTRATO:</p> |  <p>Los ingenieros autores del proyecto:</p> | <p>Consta la firma XXXXXXXXXX</p> | <p>TÍTULO: AGRUPACIÓN DE VERTIDOS Y E.D.A.R. DE ESCAÑUELA (JAÉN)</p> | <p>SUSTITUYE A: SUSTITUIDO POR:</p> | <p>FECHA: JULIO 2020 CLAVE: A5.323.11412111</p> | <p>ESCALA: 0 10 20 m 1 : 1.000 Formato original DIN A-3</p> | <p>PLANO: ACTUACIONES PROYECTADAS NOMBRE DEL FICHERO DIGITAL: 4 - ACTUACIONES PROYECTADAS.DWG</p> | <p>NÚMERO DE PLANO: 4 HOJA: 4 de 8</p> |
|---|--|---|---------------------------------------|--|---|---|---|---|--|




| | | | | | | | | | |
|---|--|---|---------------------------------------|--|---|---|---|---|--|
|  <p>Junta de Andalucía Comunidad Autónoma de Andalucía Ministerio de Agricultura, Pesca y Alimentación</p> | <p>TÉCNICO RESPONSABLE DEL CONTRATO:</p> |  <p>Los ingenieros autores del proyecto:</p> | <p>Consta la firma XXXXXXXXXX</p> | <p>TÍTULO: AGRUPACIÓN DE VERTIDOS Y E.D.A.R. DE ESCAÑUELA (JAÉN)</p> | <p>SUSTITUYE A: SUSTITUIDO POR:</p> | <p>FECHA: JULIO 2020 CLAVE: A5.323.11412111</p> | <p>ESCALA: 0 10 20 1 : 1.000 Formato original DIN A-3</p> | <p>PLANO: ACTUACIONES PROYECTADAS NOMBRE DEL FICHERO DIGITAL: 4 - ACTUACIONES PROYECTADAS.DWG</p> | <p>NÚMERO DE PLANO: 4 HOJA: 5 de 8</p> |
|---|--|---|---------------------------------------|--|---|---|---|---|--|

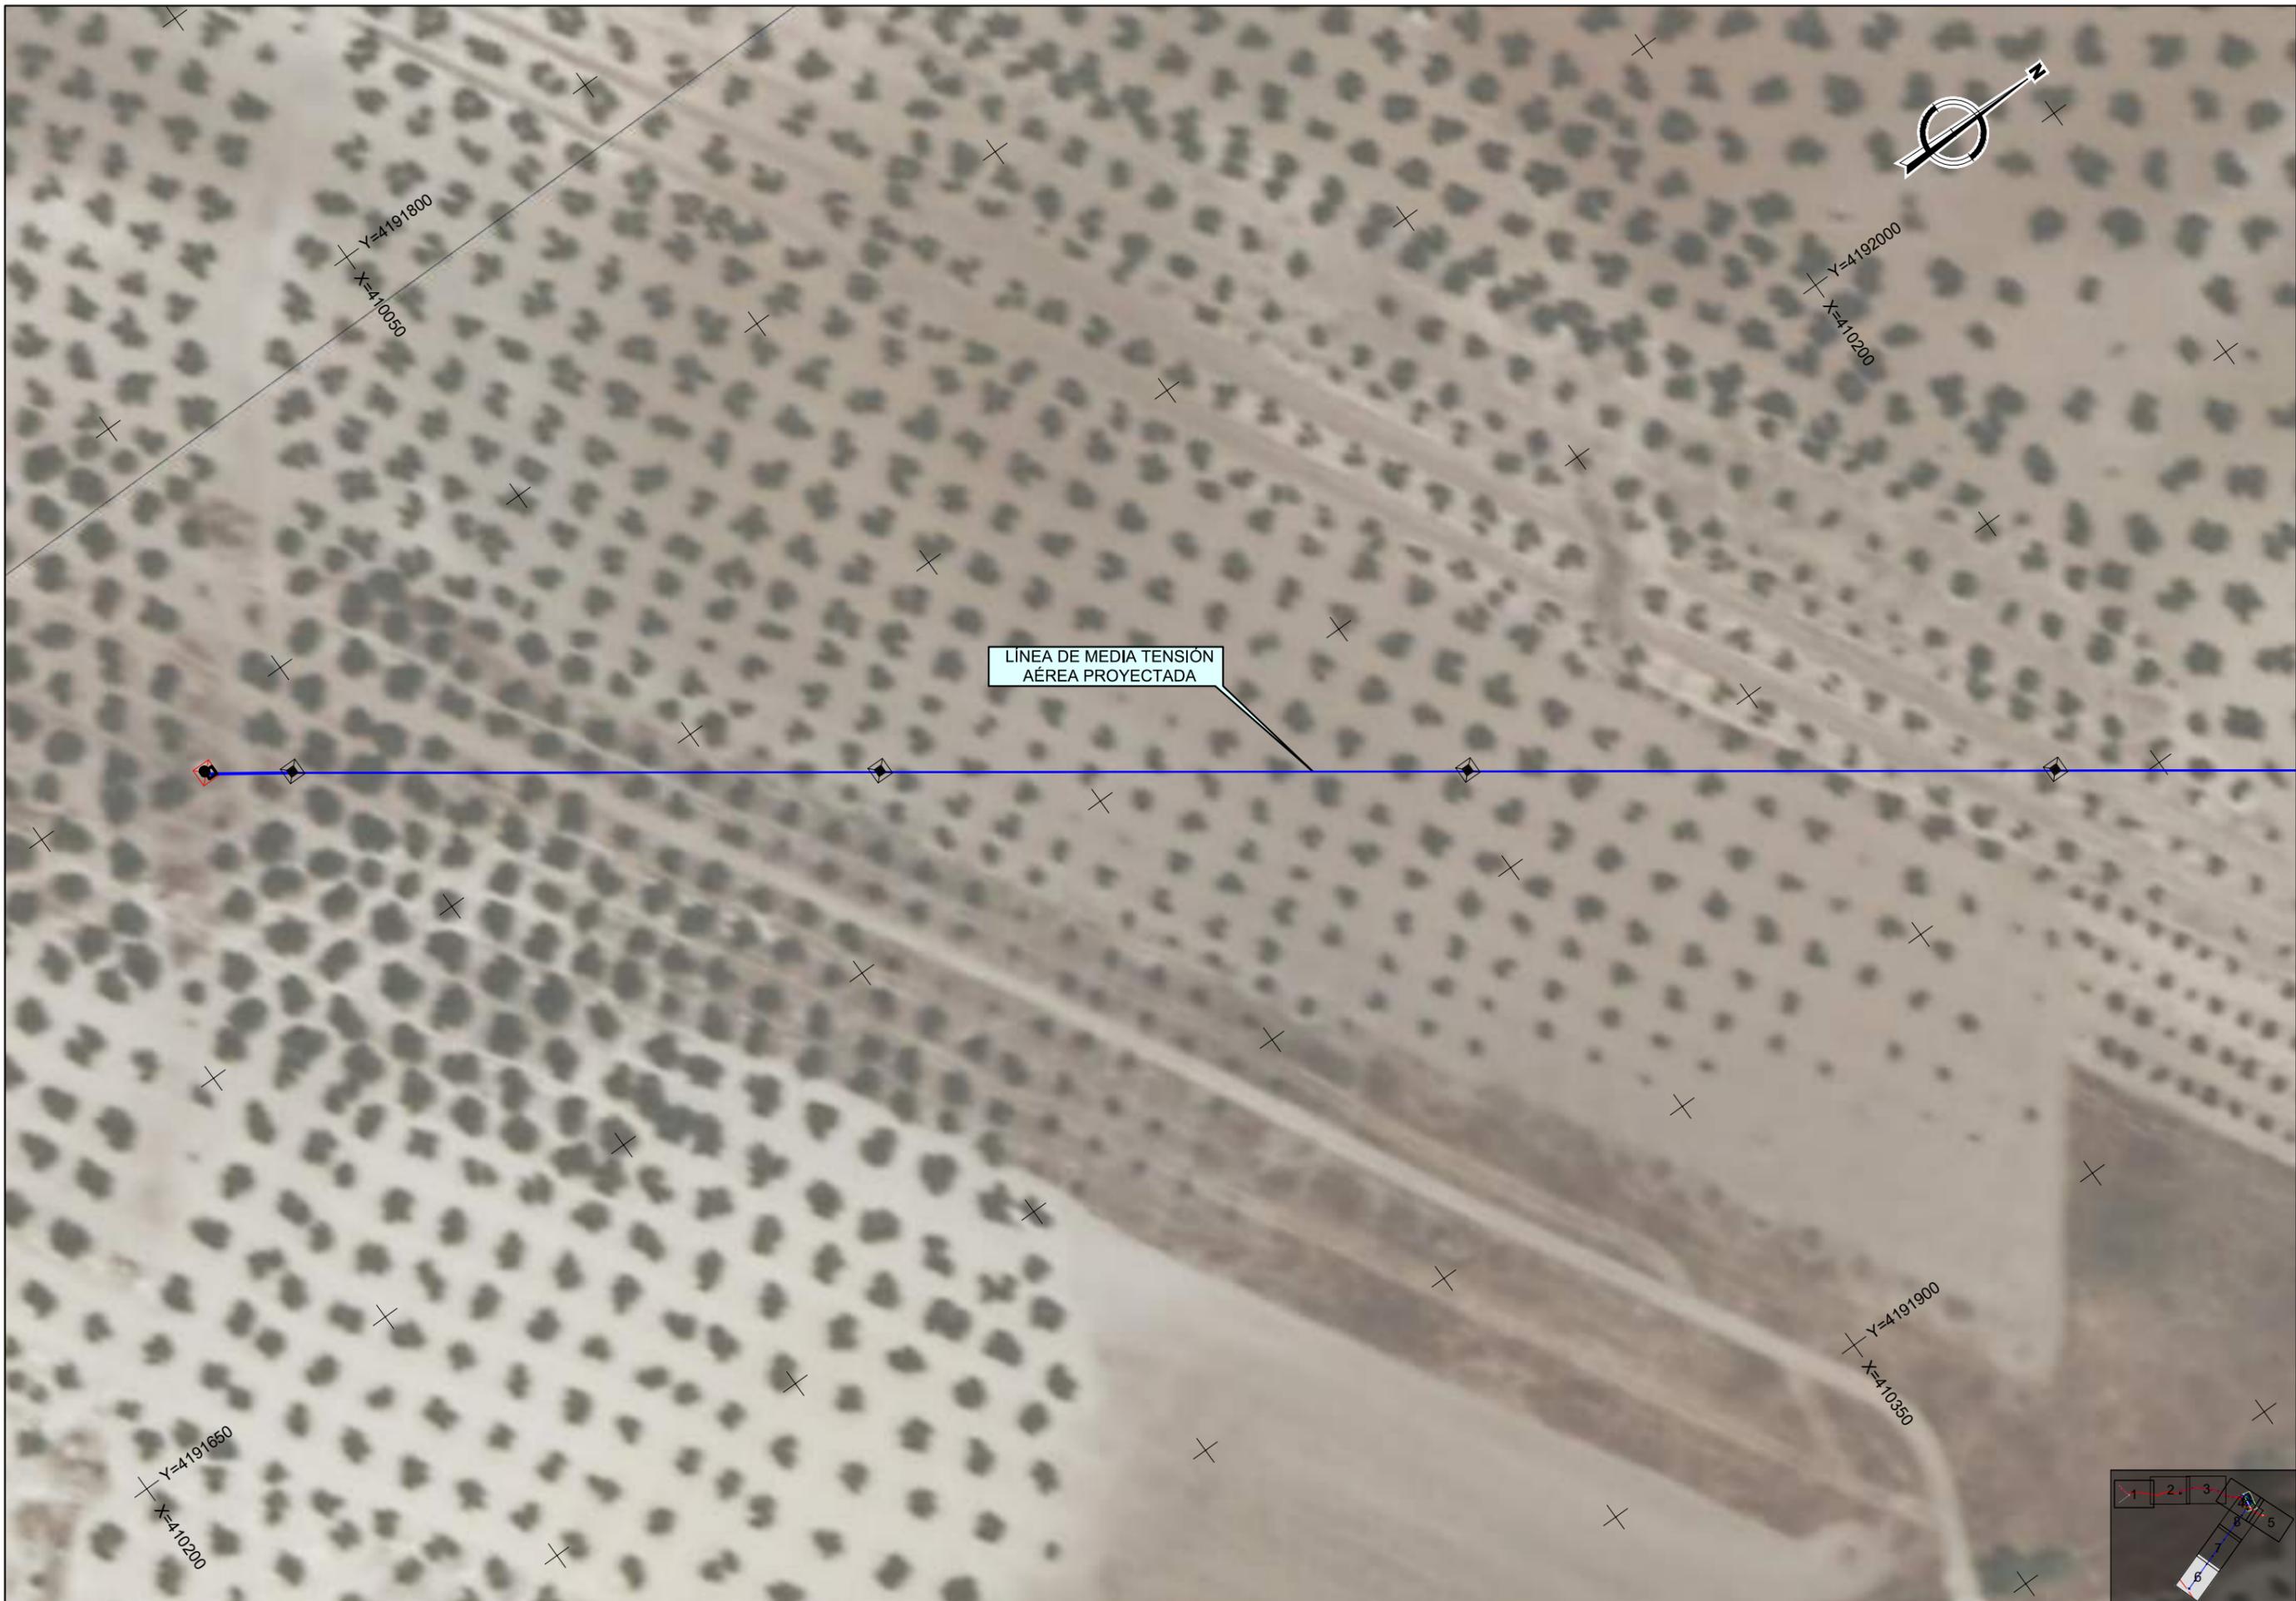

LÍNEA DE MEDIA TENSIÓN
AÉREA PROYECTADA

| | | | | | | | | | |
|--|--|---|---------------------------------------|--|---|---|---|---|--|
|  <p>Junta de Andalucía Comunidad Autónoma de Andalucía www.junta.es</p> | <p>TÉCNICO RESPONSABLE DEL CONTRATO:</p> |  <p>LOSGINGENIEROS AUTORES DEL PROYECTO:</p> | <p>Consta la firma XXXXXXXXXX</p> | <p>TÍTULO: AGRUPACIÓN DE VERTIDOS Y E.D.A.R. DE ESCAÑUELA (JAÉN)</p> | <p>SUSTITUYE A: SUSTITUIDO POR:</p> | <p>FECHA: JULIO 2020 CLAVE: A5.323.11412111</p> | <p>ESCALA: 0 10 20 m 1 : 1.000 Formato original DIN A-3</p> | <p>PLANO: ACTUACIONES PROYECTADAS NOMBRE DEL FICHERO DIGITAL: 4 - ACTUACIONES PROYECTADAS.DWG</p> | <p>NÚMERO DE PLANO: 4 HOJA: 6 de 8</p> |
|--|--|---|---------------------------------------|--|---|---|---|---|--|

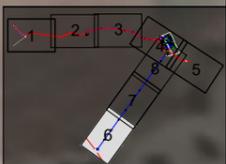





LÍNEA DE MEDIA TENSIÓN
AÉREA PROYECTADA

ARROYO DE LAS SALINAS


| | | | | | | | | | |
|---|-----------------------------------|---|--------------------------------------|--|-----------------|------------|--|-------------------------|------------------|
|  | TÉCNICO RESPONSABLE DEL CONTRATO: |  | LOS INGENIEROS AUTORES DEL PROYECTO: | TÍTULO: | SUSTITUYE A: | FECHA: | ESCALA: | PLANO: | NÚMERO DE PLANO: |
| | | | Consta la firma XXXXXXXXXX | AGRUPACIÓN DE VERTIDOS Y E.D.A.R. DE ESCAÑUELA (JAÉN) | SUSTITUIDO POR: | JULIO 2020 |  1 : 1.000 Formato original DIN A-3 | ACTUACIONES PROYECTADAS | 4 |
| NOMBRE DEL FICHERO DIGITAL: 4 - ACTUACIONES PROYECTADAS.DWG | | | | | | | | | HOJA: 7 de 8 |

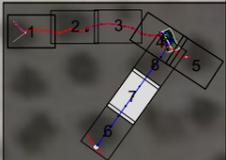



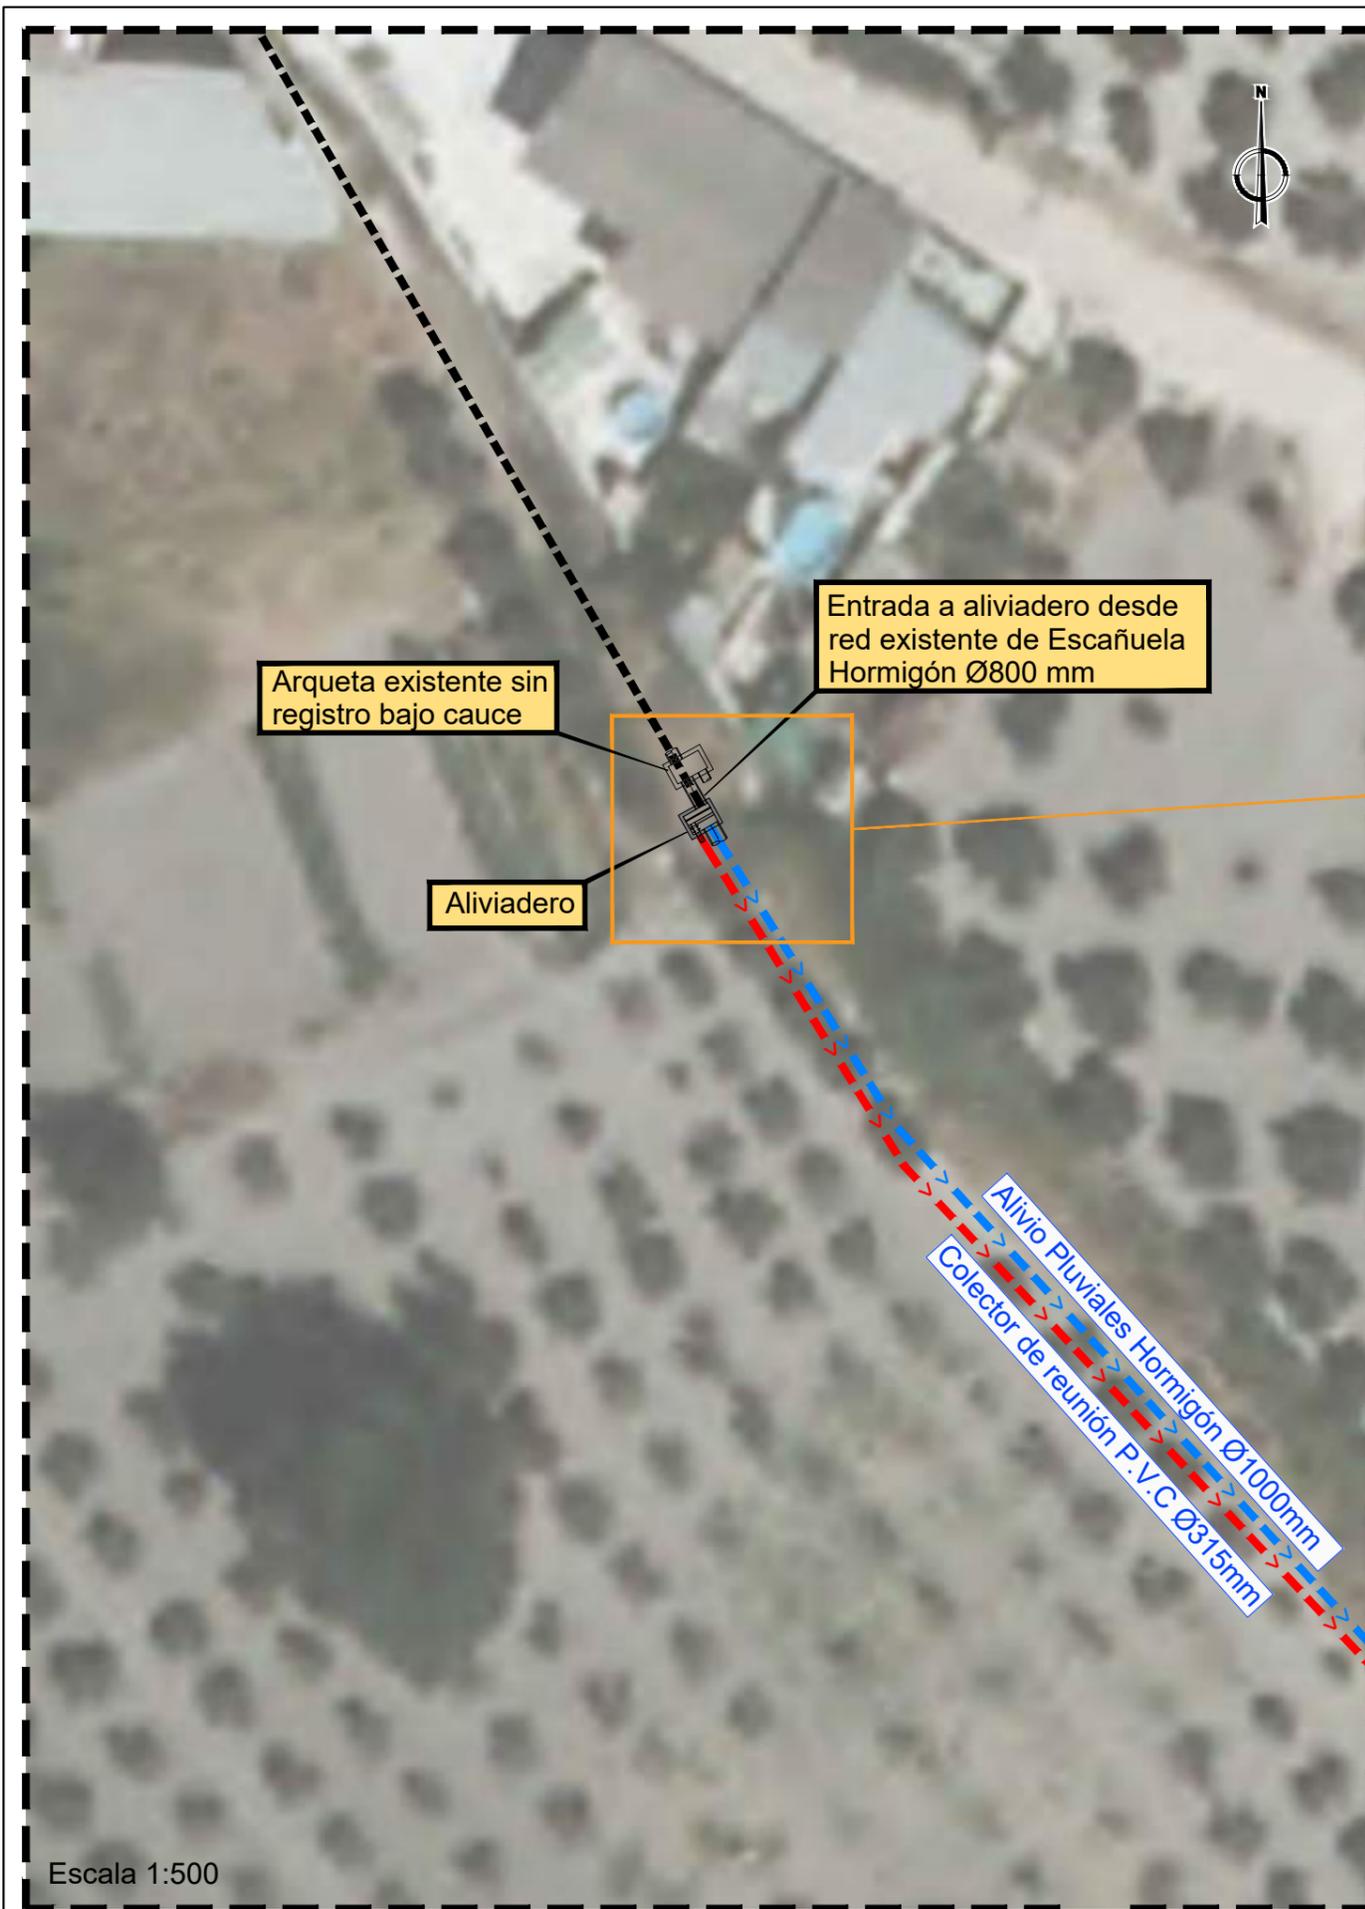


Escala 1:500

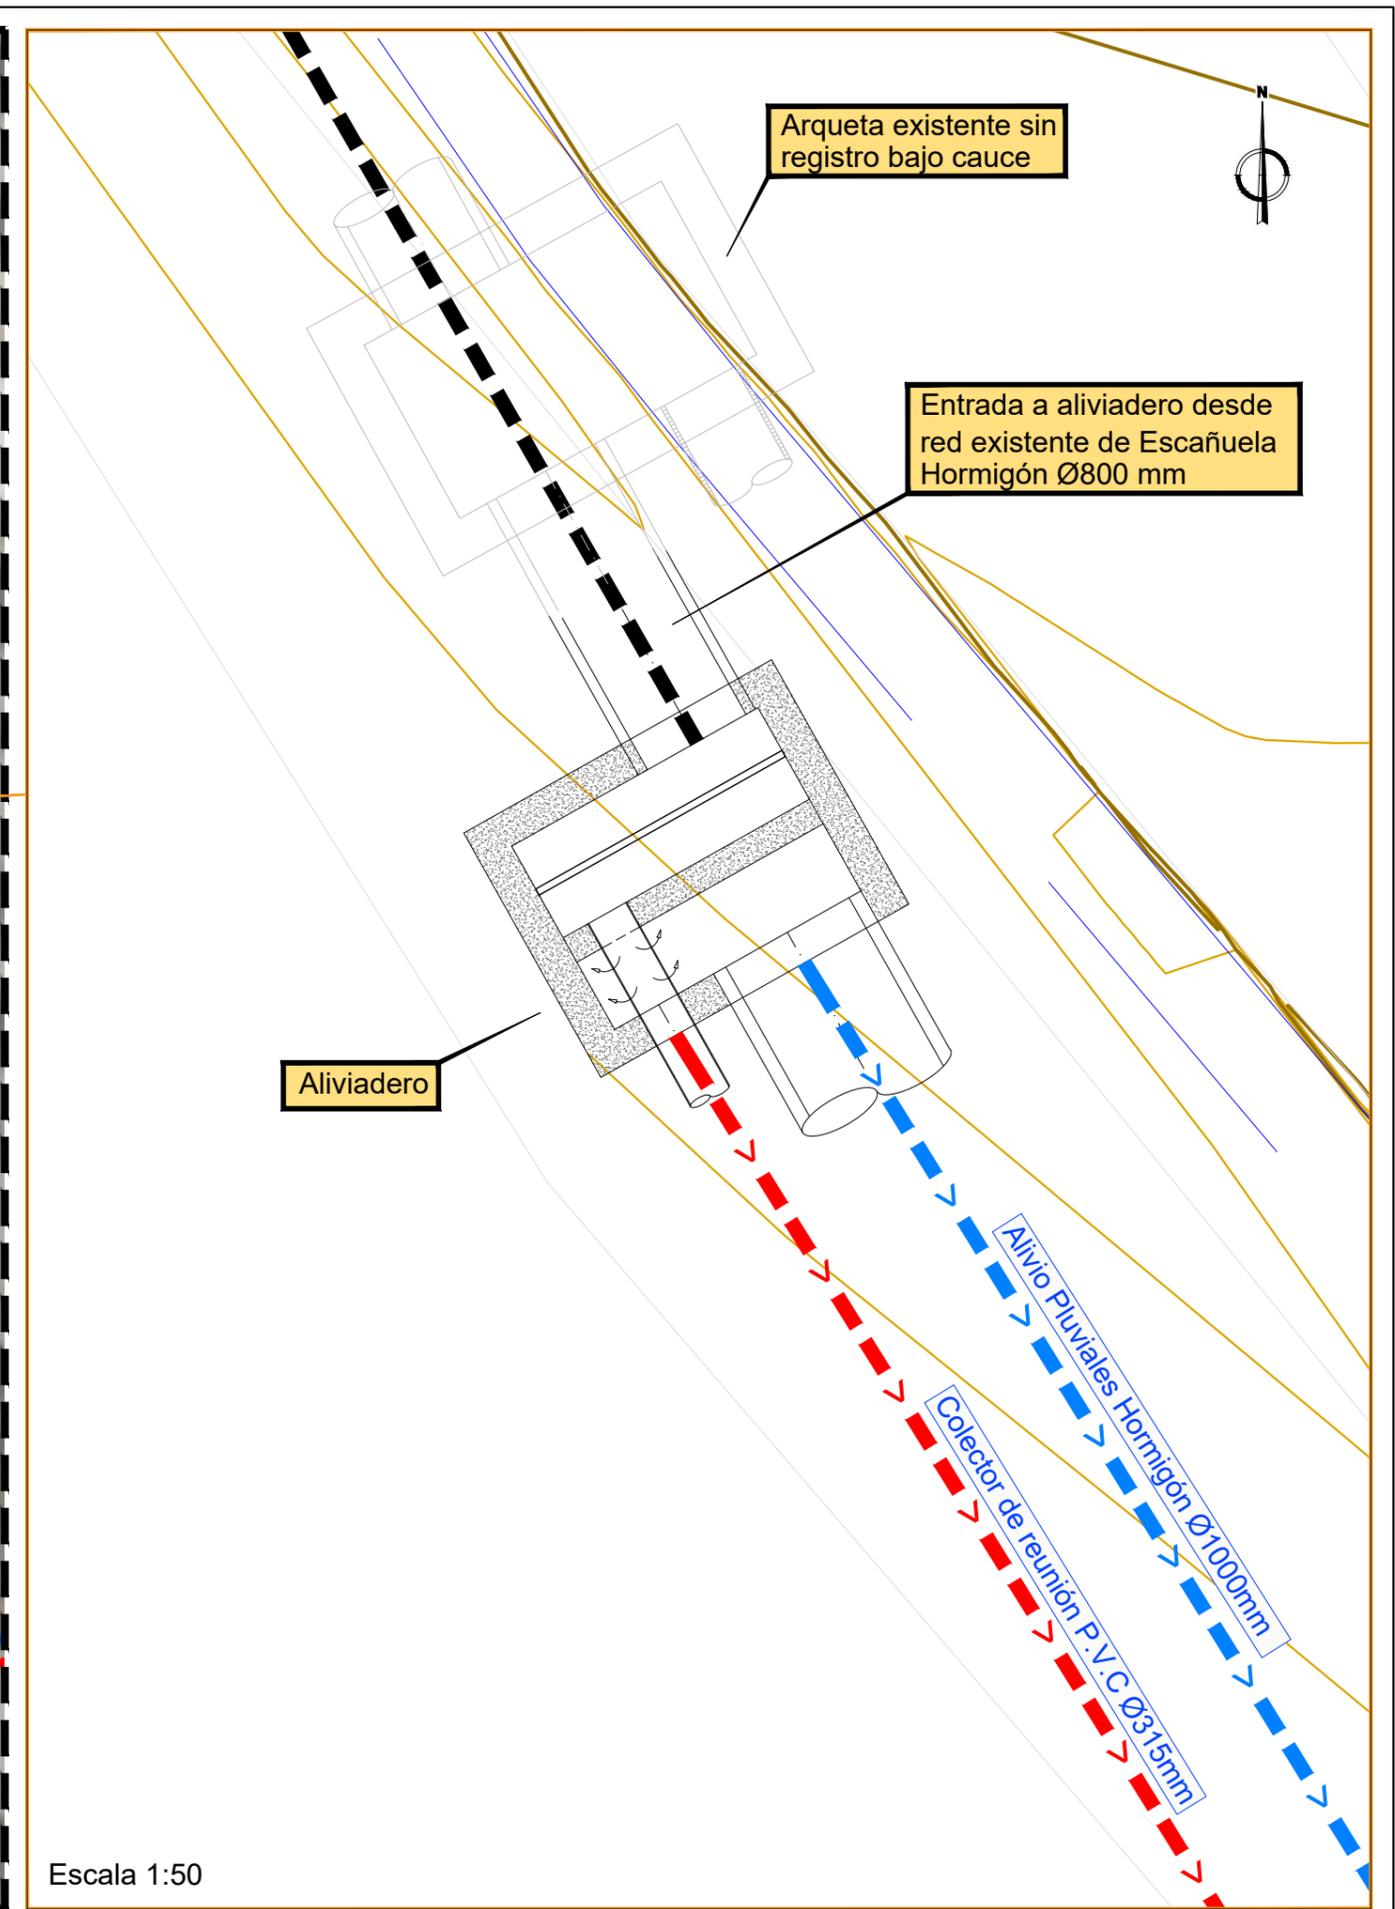


Escala 1:50

| | | | | | | | | | |
|---|-----------------------------------|---|--------------------------------------|--|-----------------|--------------------------|--|------------------------------|------------------|
|  | TÉCNICO RESPONSABLE DEL CONTRATO: |  | LOS INGENIEROS AUTORES DEL PROYECTO: | TÍTULO: | SUSTITUYE A: | FECHA: | ESCALA: | PLANO: | NÚMERO DE PLANO: |
| | | | Consta la firma XXXXXXXXXX | AGRUPACIÓN DE VERTIDOS Y E.D.A.R. DE ESCAÑUELA (JAÉN) | SUSTITUIDO POR: | CLAVE: | INDICADAS | ALIVIADERO PLANTA GENERAL | 5.1 |
| | | | | | A5.323.11412111 | Formato original DIN A-3 | NOMBRE DEL FICHERO DIGITAL: 5-ALIVIADERO.DWG | HOJA: | 1 de 1 |


PLANTA

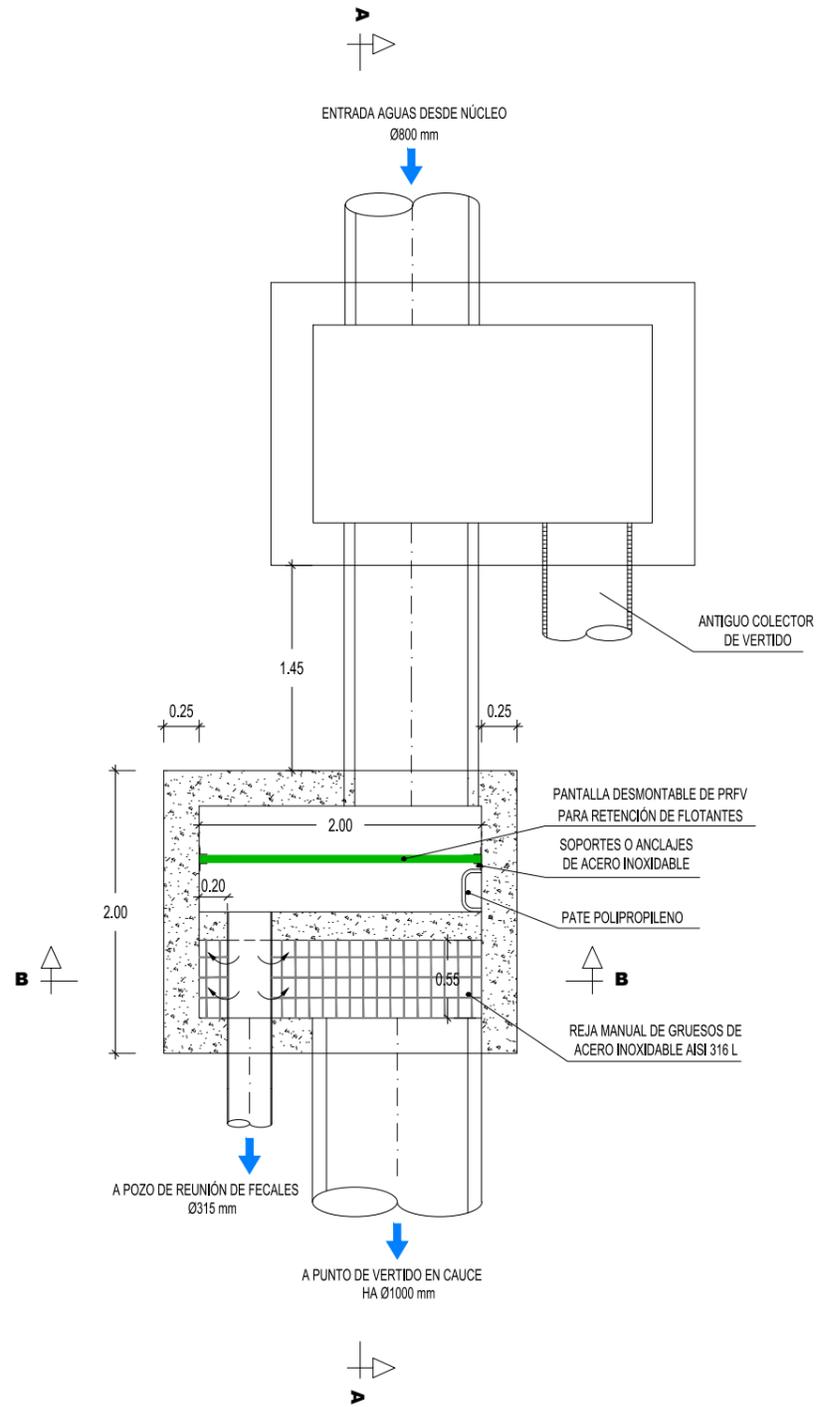

SECCIÓN A-A

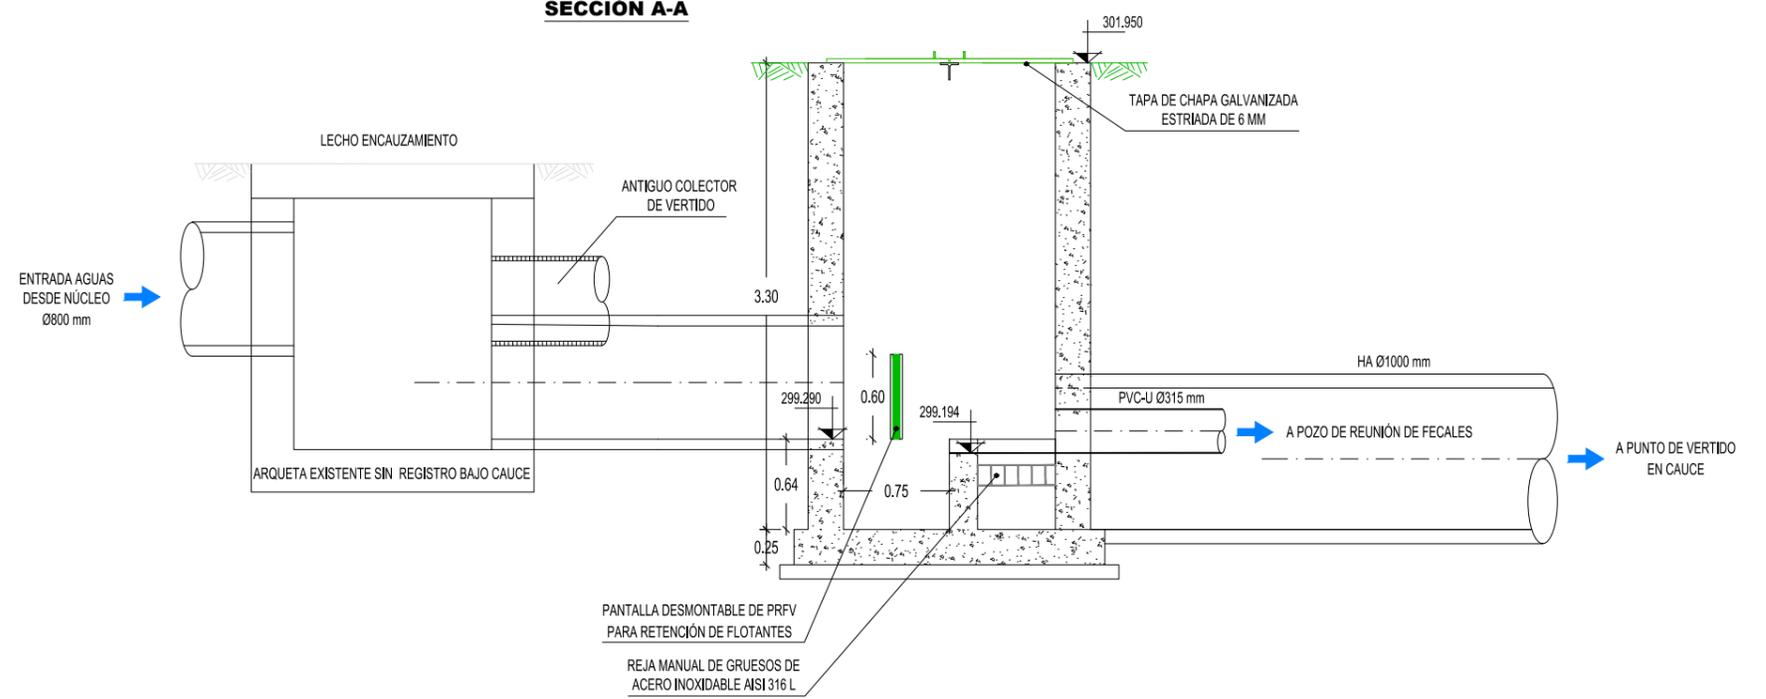


SECCIÓN B-B

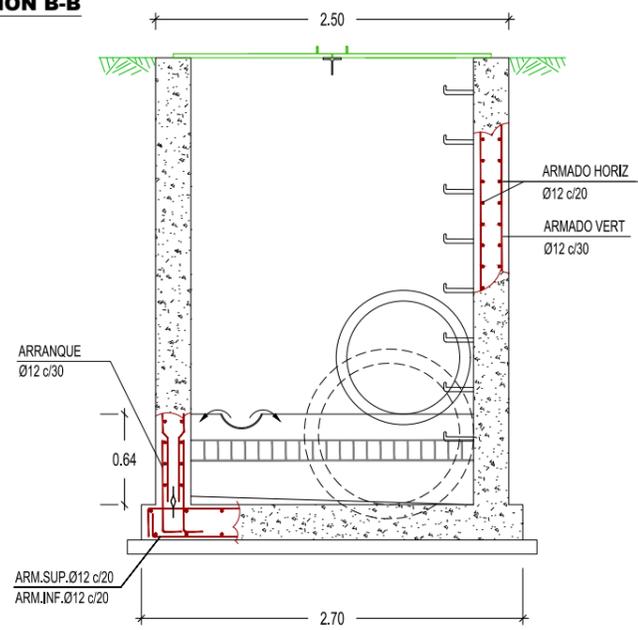


| CARACTERÍSTICAS DE LOS MATERIALES (EHE-08) | | | |
|---|--|---|--|
| ELEMENTO | DESIGNACIÓN (Art. 39.2) | | LOCALIZACIÓN |
| | DEPÓSITOS | | |
| HORMIGÓN (Art. 30) | Resistencia Característica f_{cm} (N/mm ²) | 7 días 28 días | 20 30 |
| | CEMENTO (Art.26) | Tipo y Clase | II 42.5 SR |
| | ARIDO (Art.28) | Tipo | Rodado |
| | COEFICIENTE DE MINORACIÓN | Tamaño (mm) | 20 |
| | | | 1.5 |
| ACERO (Art. 31) | DESIGNACIÓN (Art.31.2) | | B 500S |
| | LÍMITE ELÁSTICO f_{yk} (N/mm ²) | | 500 |
| | COEFICIENTE DE MINORACIÓN | | 1.15 |
| | VALOR MÍNIMO f_{tk} HORMIGÓN(N/mm ²) | | 25 |
| HORMIGÓN EN MASA (Art. 30) | DESIGNACIÓN | | HM-20/P/40/IV |
| HORMIGÓN DE LIMPIEZA (Anejo 18.3) | DESIGNACIÓN | | HL-150 |
| DISTANCIAS | | | |
| DISTANCIA A LOS PARAMENTOS | CONDICIONES AMBIENTALES DE LA ESTRUCTURA | | |
| | AMBIENTE IV | Estaciones de tratamiento de aguas, Piscinas, Pilas de pasos superiores | RESISTENCIA ≤ 30 RECUBRIMIENTO 40 mm |
| EL RECUBRIMIENTO MÍNIMO DE LAS ARMADURAS PRINCIPALES NUNCA SERÁ MENOR DE 3.5 cm. EXCEPTO EN EL CASO DE DIÁMETROS EQUIVALENTES MAYORES EN LOS QUE EL RECUBRIMIENTO SERÁ DE 1 Ø EQUIVALENTE | | | |

ARMADURA HORIZONTAL EN ESQUINAS

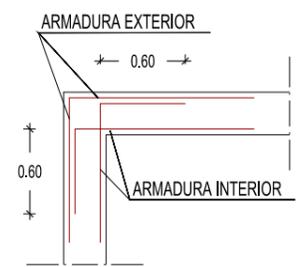


DETALLE DE REFUERZO EN PASAMUROS


(IGUAL ARMADURA EN AMBAS CARAS) S/E

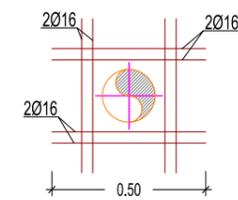

DETALLE JUNTA DE ARRANQUE DE MUROS


SIN ESCALA

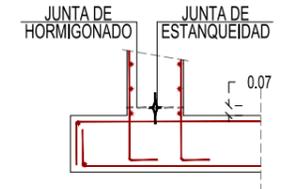

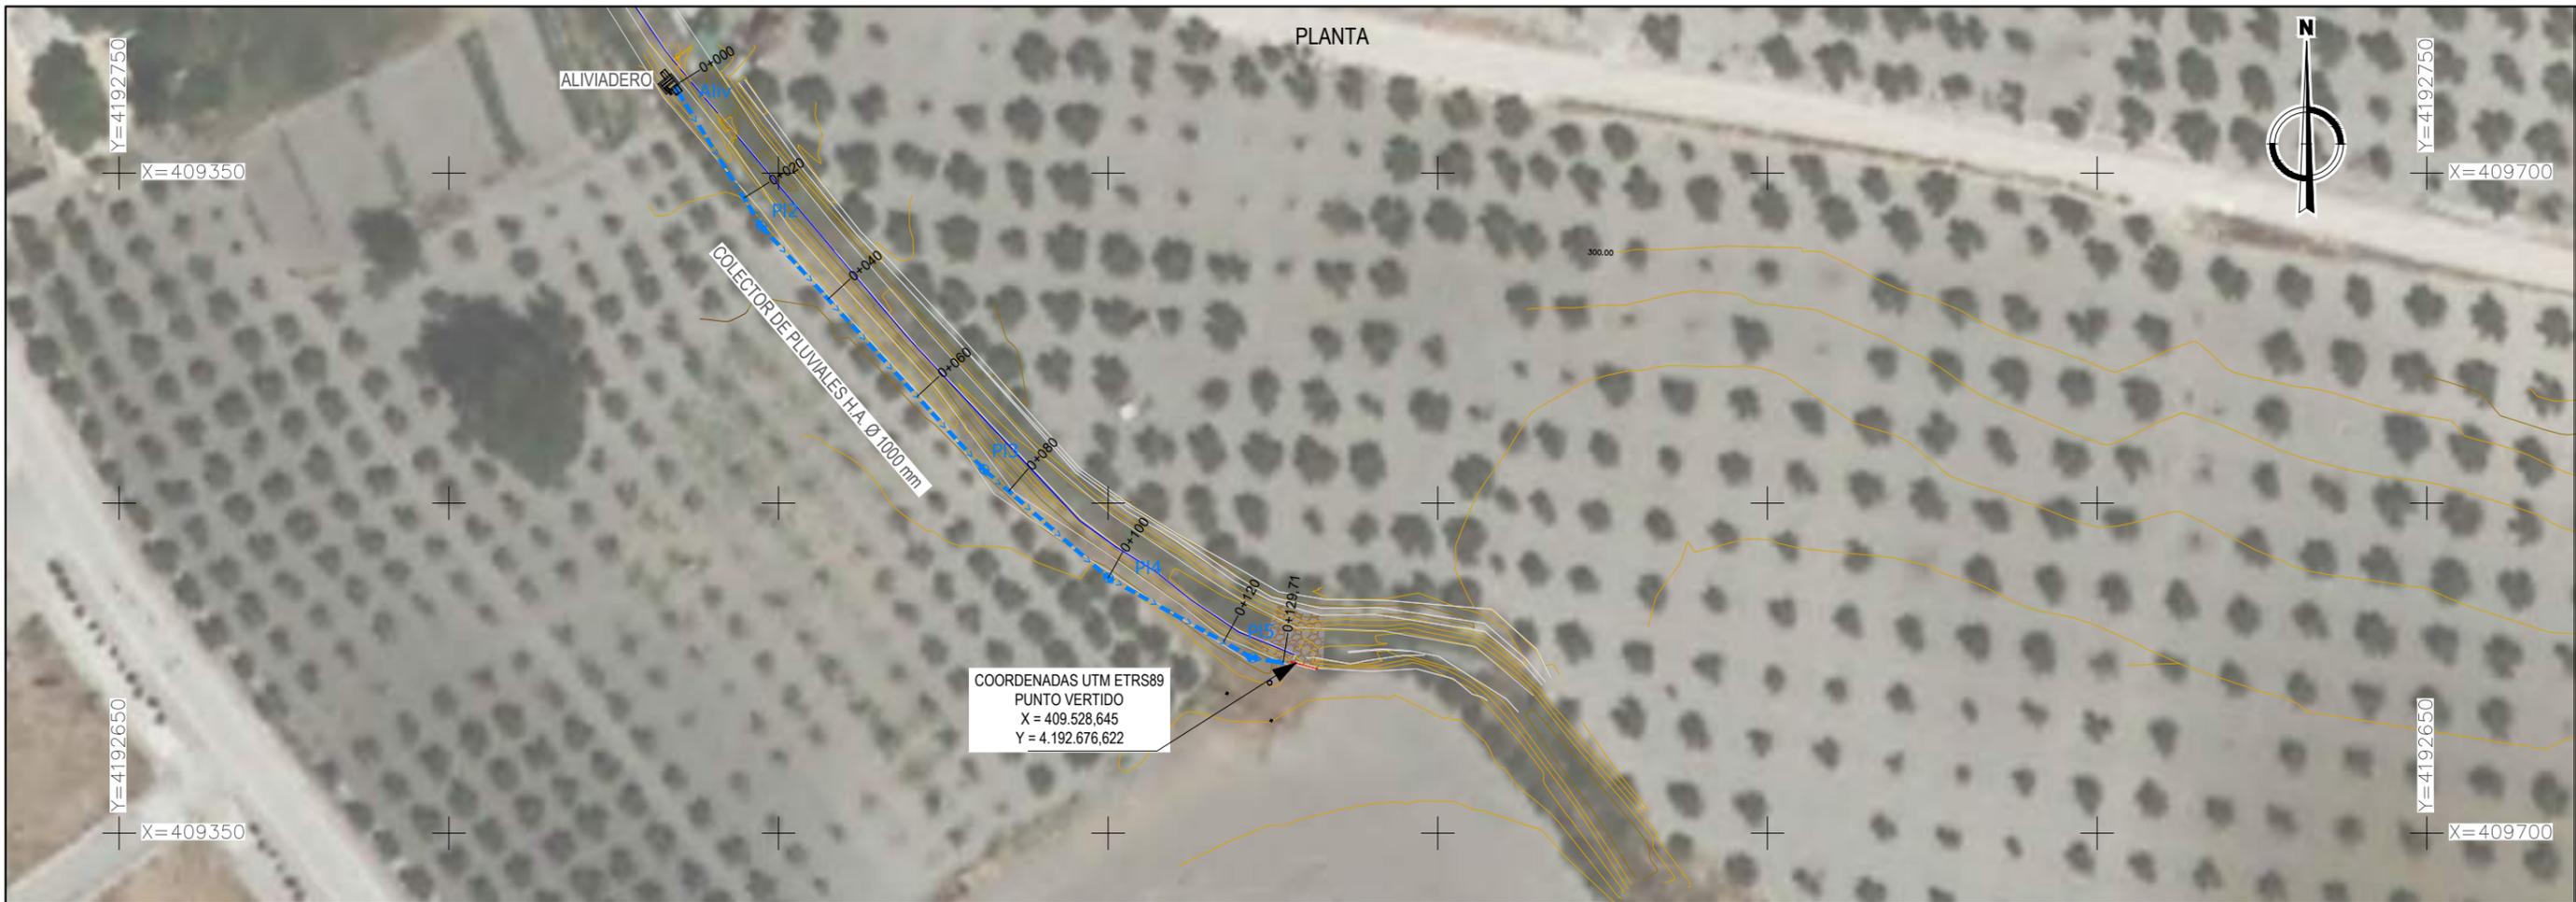

COORDENADAS UTM ETRS89
 PUNTO VERTIDO
 X = 409.528,645
 Y = 4.192.676,622

Colector de Pluviales
 H.A. Ø1.000mm

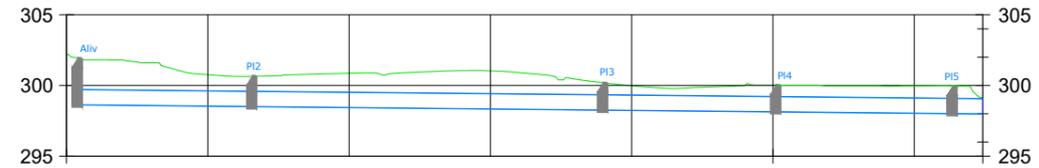


| | | | | | | | | | |
|----------------|------------|--|------------|--|------------|--|------------|--|------------|
| TUBERÍA | HAØ1.000mm | | HAØ1.000mm | | HAØ1.000mm | | HAØ1.000mm | | HAØ1.000mm |
| PENDIENTE | i = 0.50% | | i = 0.50% |
| DIST. PARCIAL | 25.00 m | | 50.00 m | | 25.00 m | | 25.00 m | | 3.21 m |
| DIST. A ORIGEN | 0+001.50 | | 0+026.50 | | 0+076.50 | | 0+101.50 | | 0+126.50 |
| COTA TERRENO | 301.95 | | 300.65 | | 300.20 | | 300.02 | | 299.95 |
| COTA RASANTE | 298.65 | | 298.92 | | 298.27 | | 298.15 | | 298.02 |
| COTA ROJA | 3.30 | | 2.13 | | 1.93 | | 1.87 | | 1.93 |



PLANTA




Colector de reunión
PVC-U Ø315mm

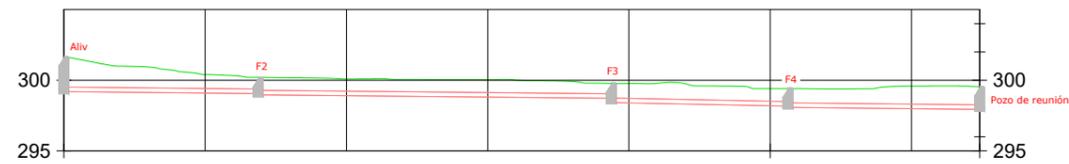

| | | | | | | | | |
|----------------|-----------|---------|-----------|----------|-----------|--|-----------|--|
| PENDIENTE | i = 0.50% | | i = 0.50% | | i = 1.00% | | i = 0.50% | |
| DIST. PARCIAL | 27.50 m | | 50.00 m | | 25.00 m | | 27.15 m | |
| DIST. A ORIGEN | 0+000 | 0+27.50 | 0+77.50 | 0+102.50 | 0+129.65 | | | |
| COTA TERRENO | 301.66 | 300.20 | 299.77 | 299.40 | 299.54 | | | |
| COTA RASANTE | 299.19 | 298.97 | 298.42 | 298.08 | 297.91 | | | |
| COTA ROJA | 2.49 | 1.24 | 1.35 | 1.32 | 1.63 | | | |

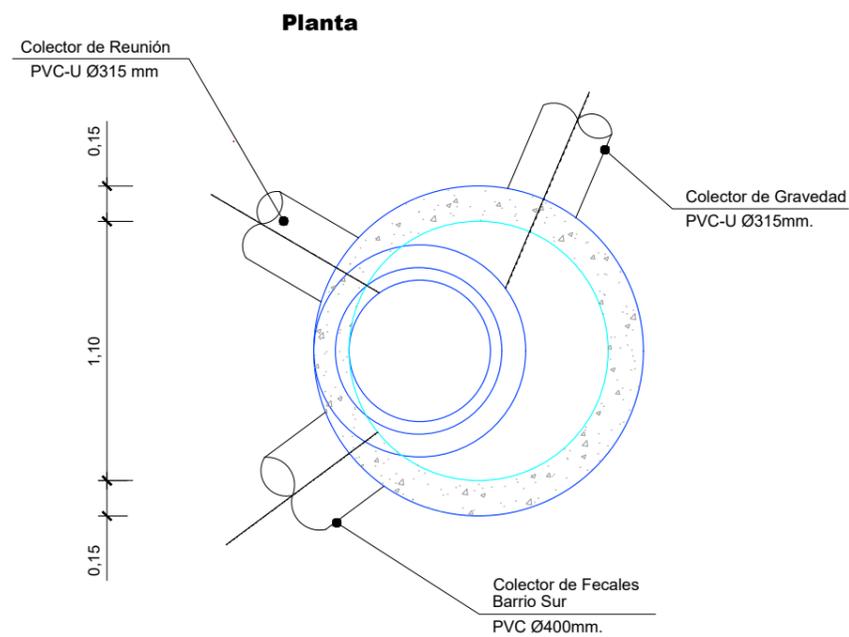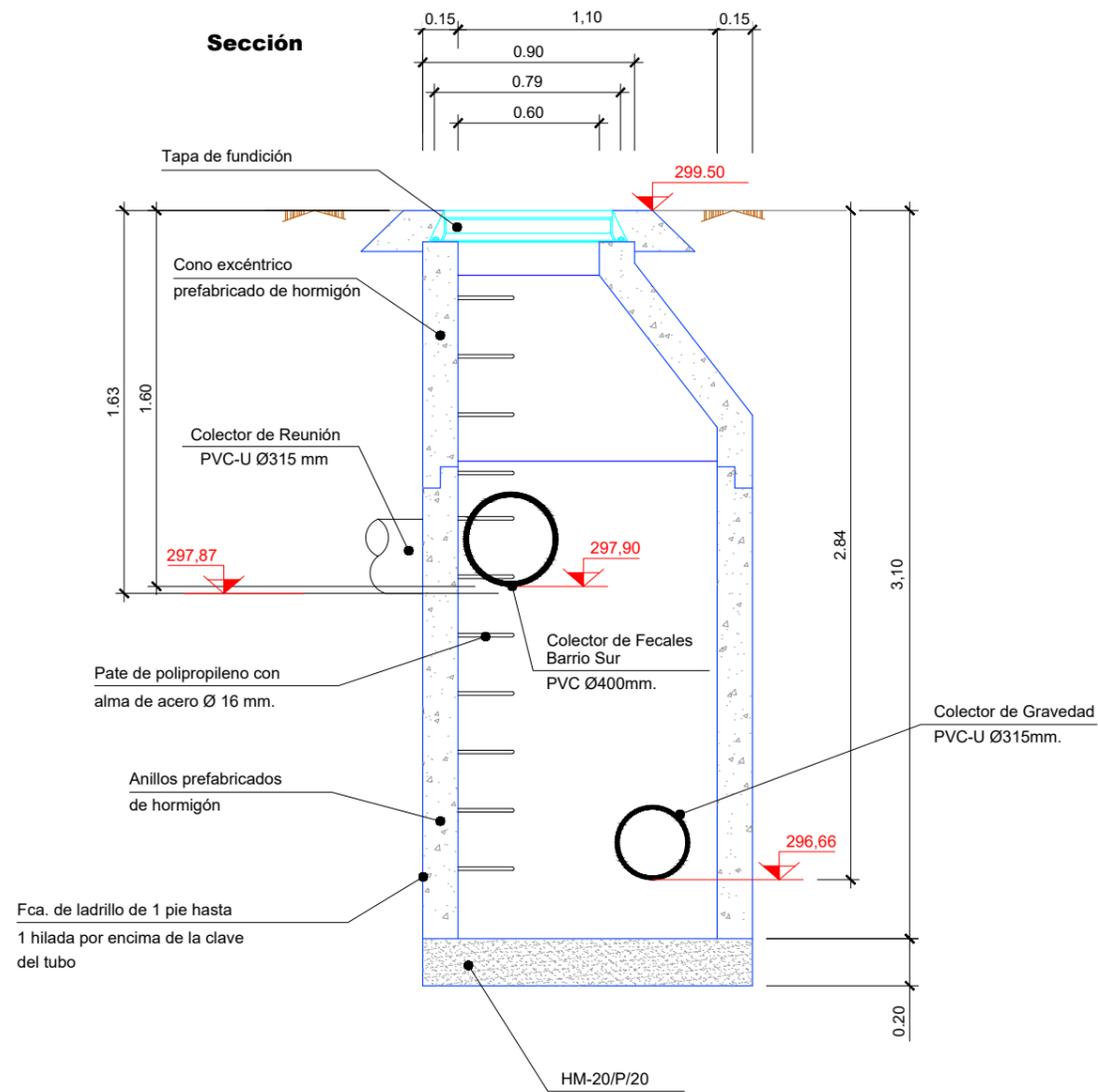

PLANTA
ESCALA 1/1000

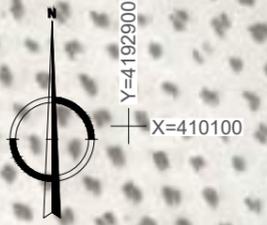

HOJA 1

HOJA 2

POZO DE REUNIÓN

EBAR

0+000 0+020 0+040 0+060 0+080 0+100 0+120 0+140 0+160 0+180 0+200 0+220 0+240 0+260 0+280 0+300 0+320 0+340 0+360 0+380 0+400 0+420 0+440 0+460 0+480 0+500 0+520

Y=4192400
X=409400



TÉCNICO RESPONSABLE DEL CONTRATO:



LOS INGENIEROS AUTORES DEL PROYECTO:

Consta la firma
XXXXXXXXXX

TÍTULO:

AGRUPACIÓN DE VERTIDOS Y
E.D.A.R. DE ESCAÑUELA (JAÉN)

SUSTITUYE A:

FECHA:

JULIO 2020

SUSTITUIDO POR:

CLAVE:

A5.323.11412111

ESCALA:



PLANO:

COLECTOR DE GRAVEDAD
PLANTA GENERAL

NOMBRE DEL FICHERO DIGITAL: 8.1-COLECTOR GRAVEDAD PLANTA.DWG

NÚMERO DE PLANO:



8.1


HOJA:

1 de 1



Colector de gravedad
PVC-U Ø315mm

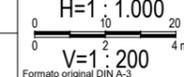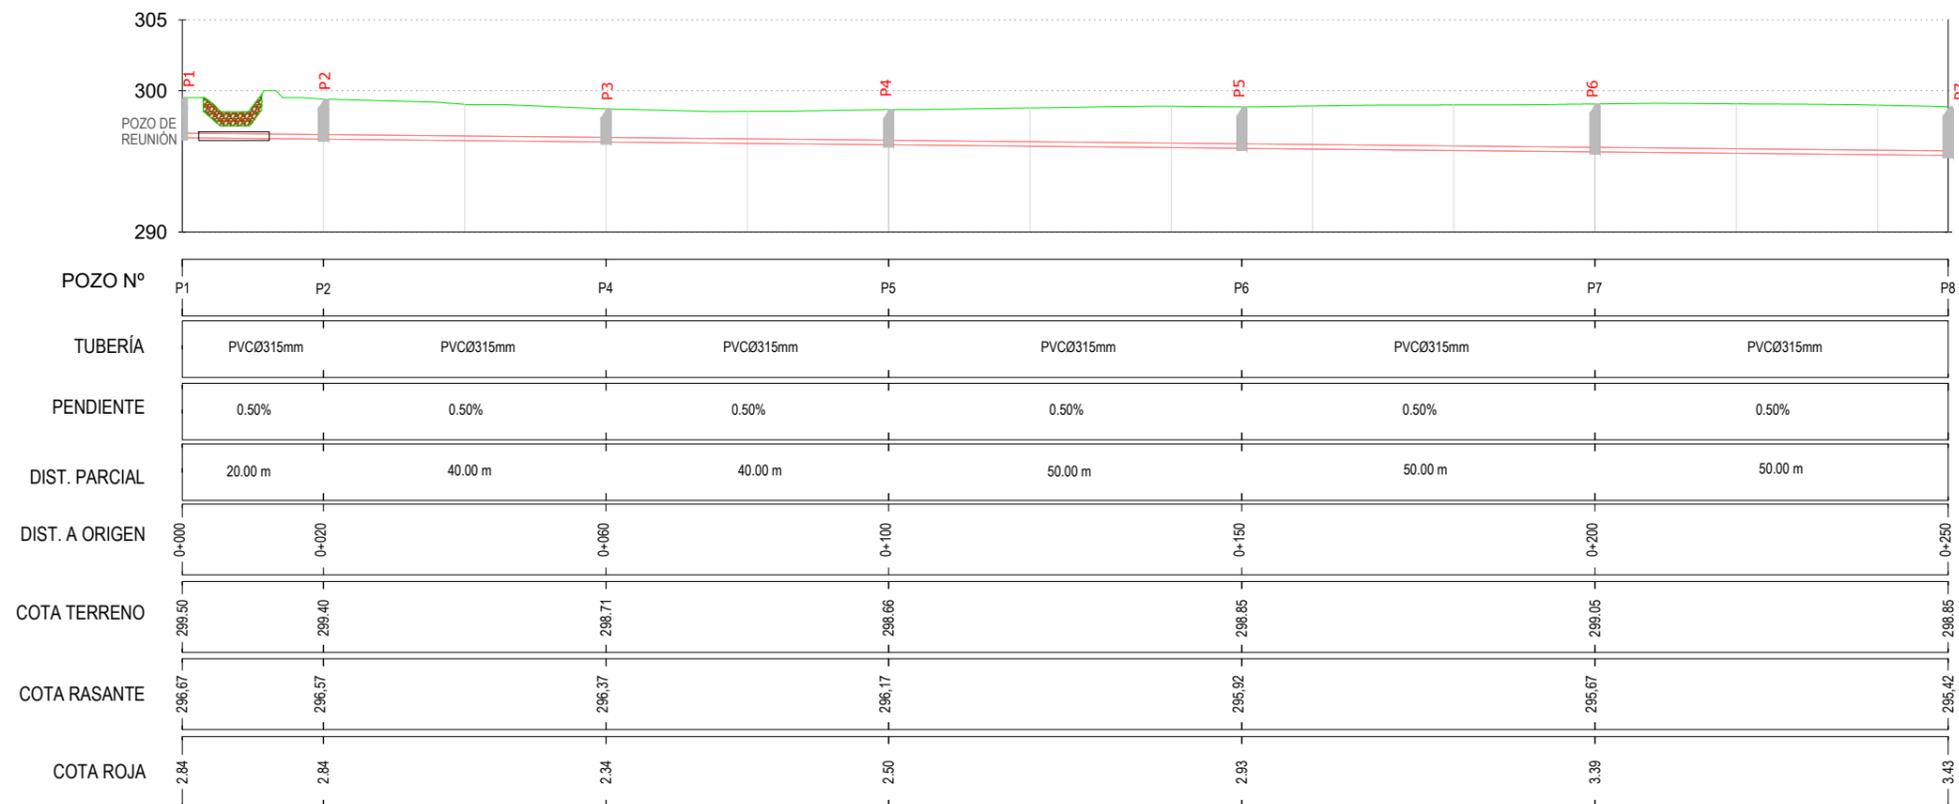

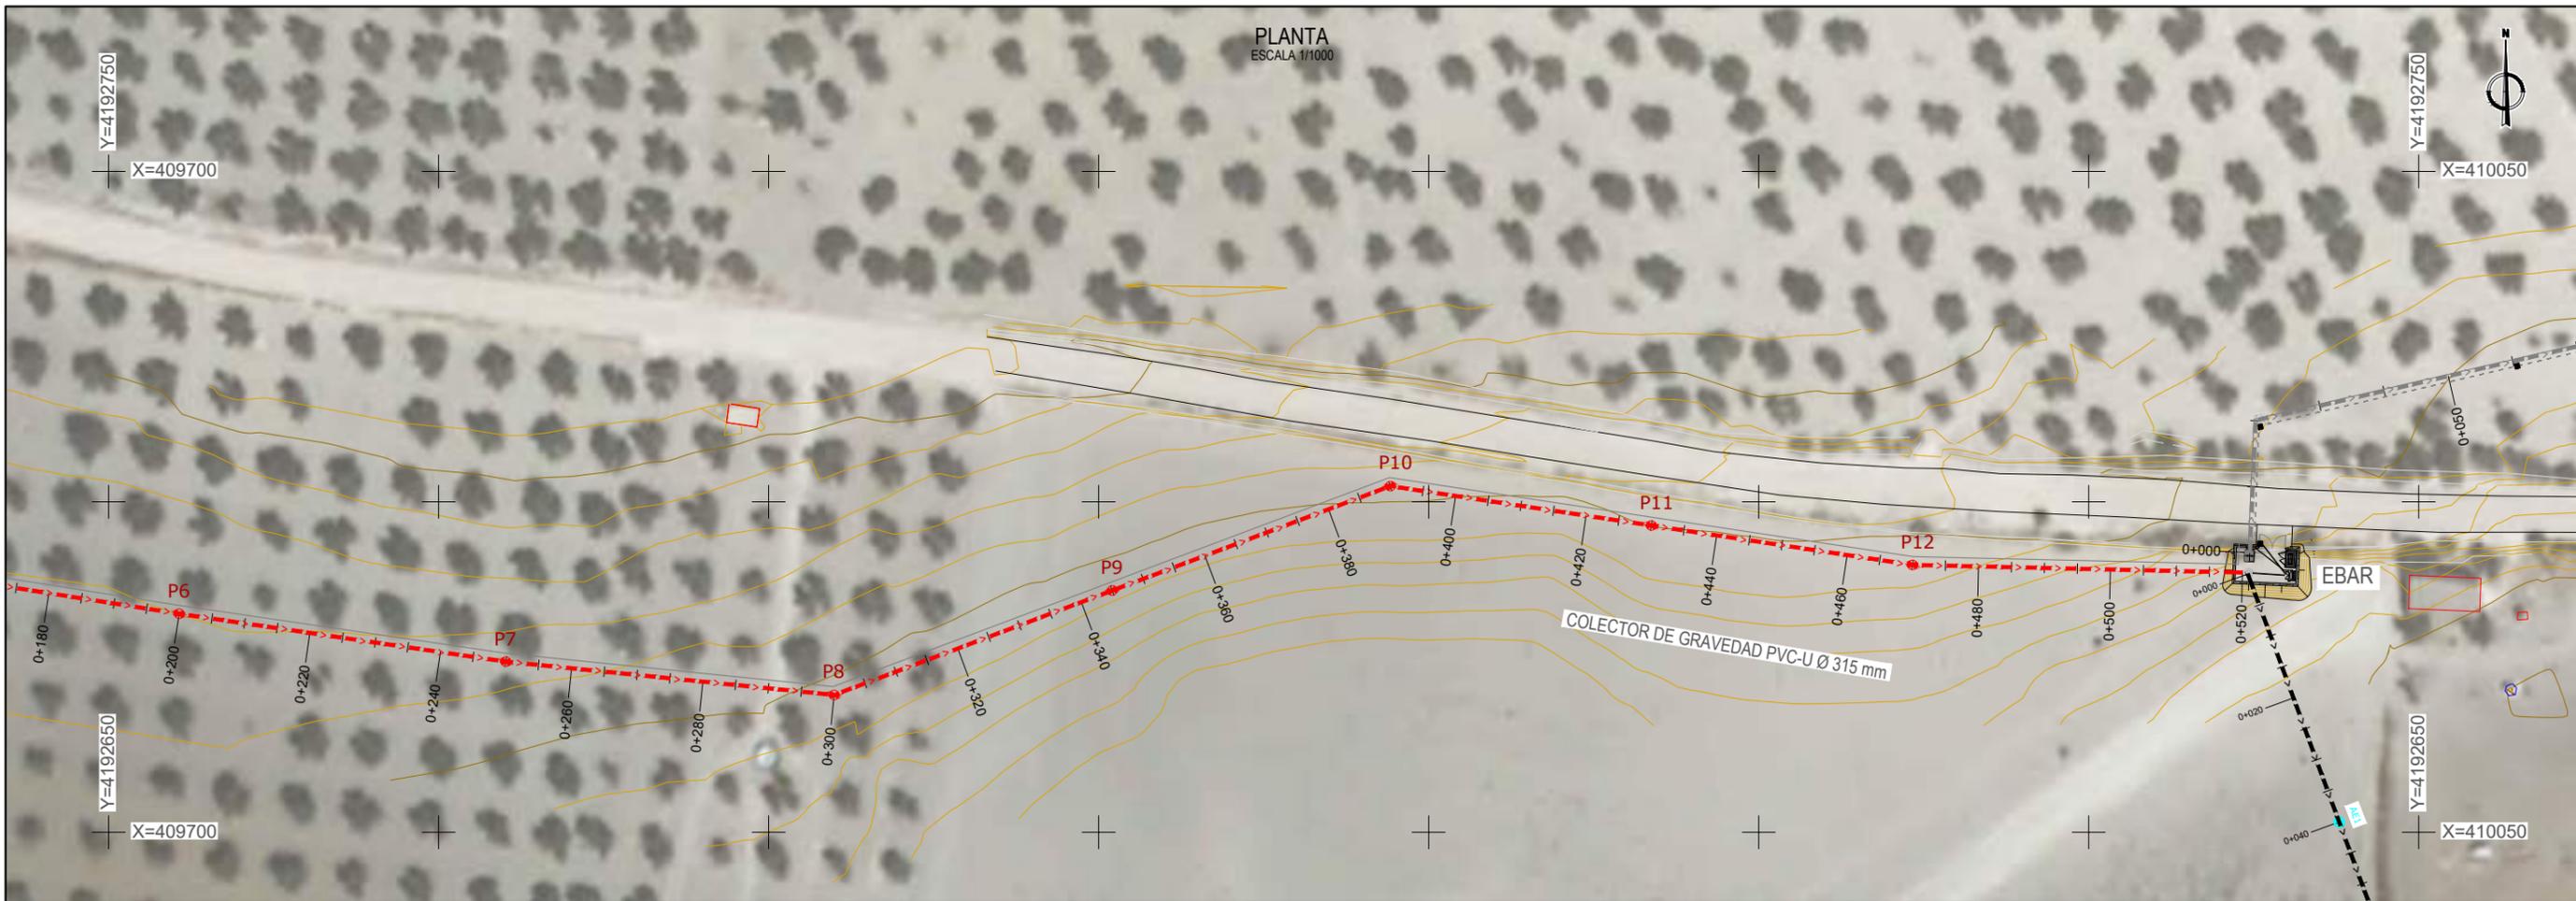

Colector de gravedad
PVC-U Ø315mm

